



工事名	市道市原線測量設計業務委託		
面図名	平面図(1工区)		
作成年月日			
縮 尺	1:500	面図番号	1/18
会社名			
事業者名	庄原市		

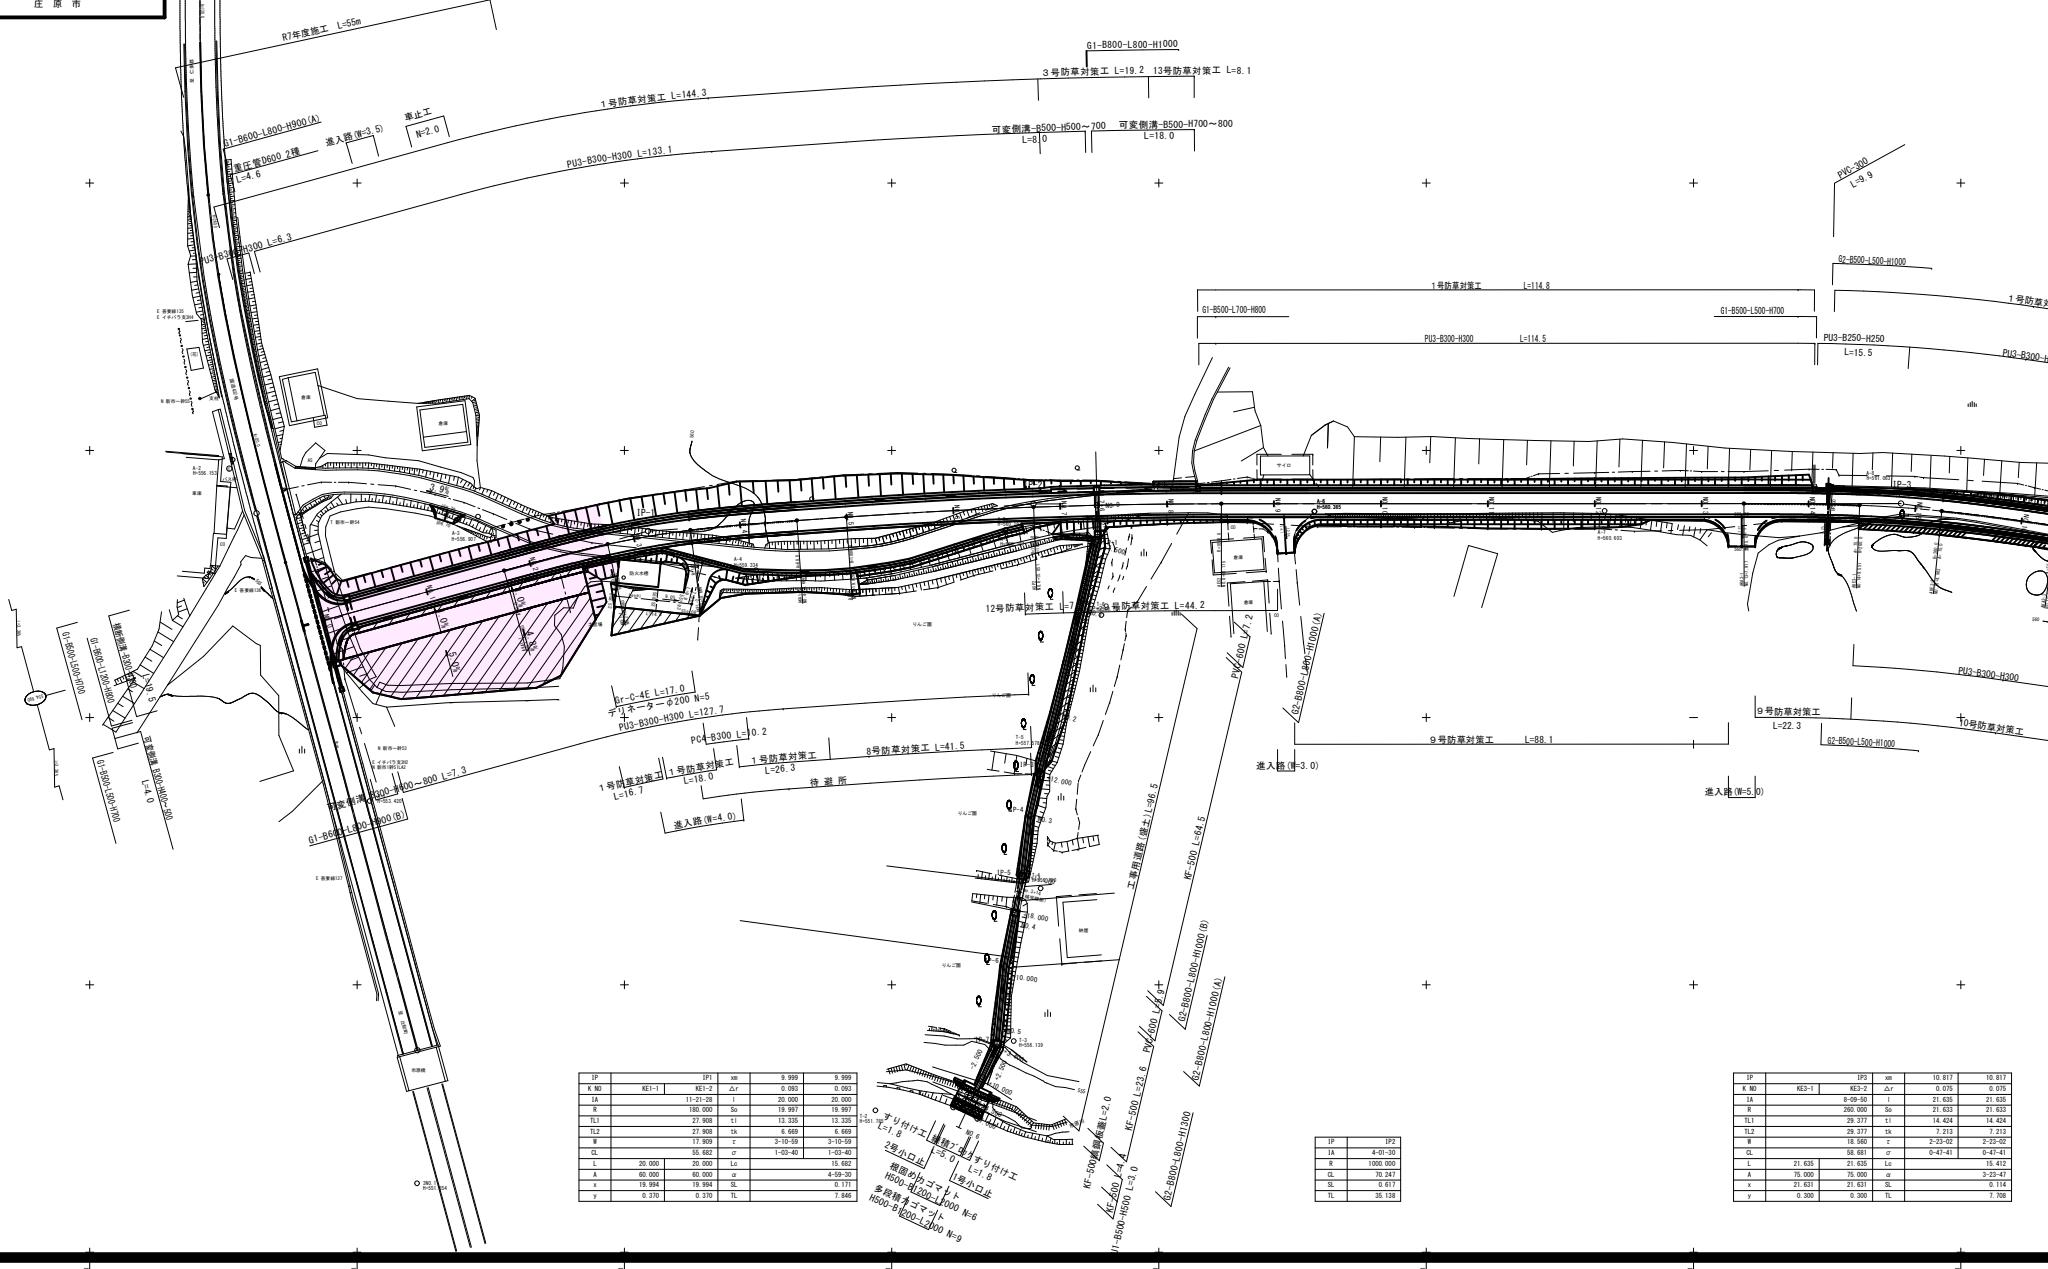

工事名	市道市原線(1工区)		
図面名	継 断 図 (1工区)		
作成年月			
縮尺	V=1:100 H=1:500	図面番号	2 / 18
会社名			
事業者名	庄原市		

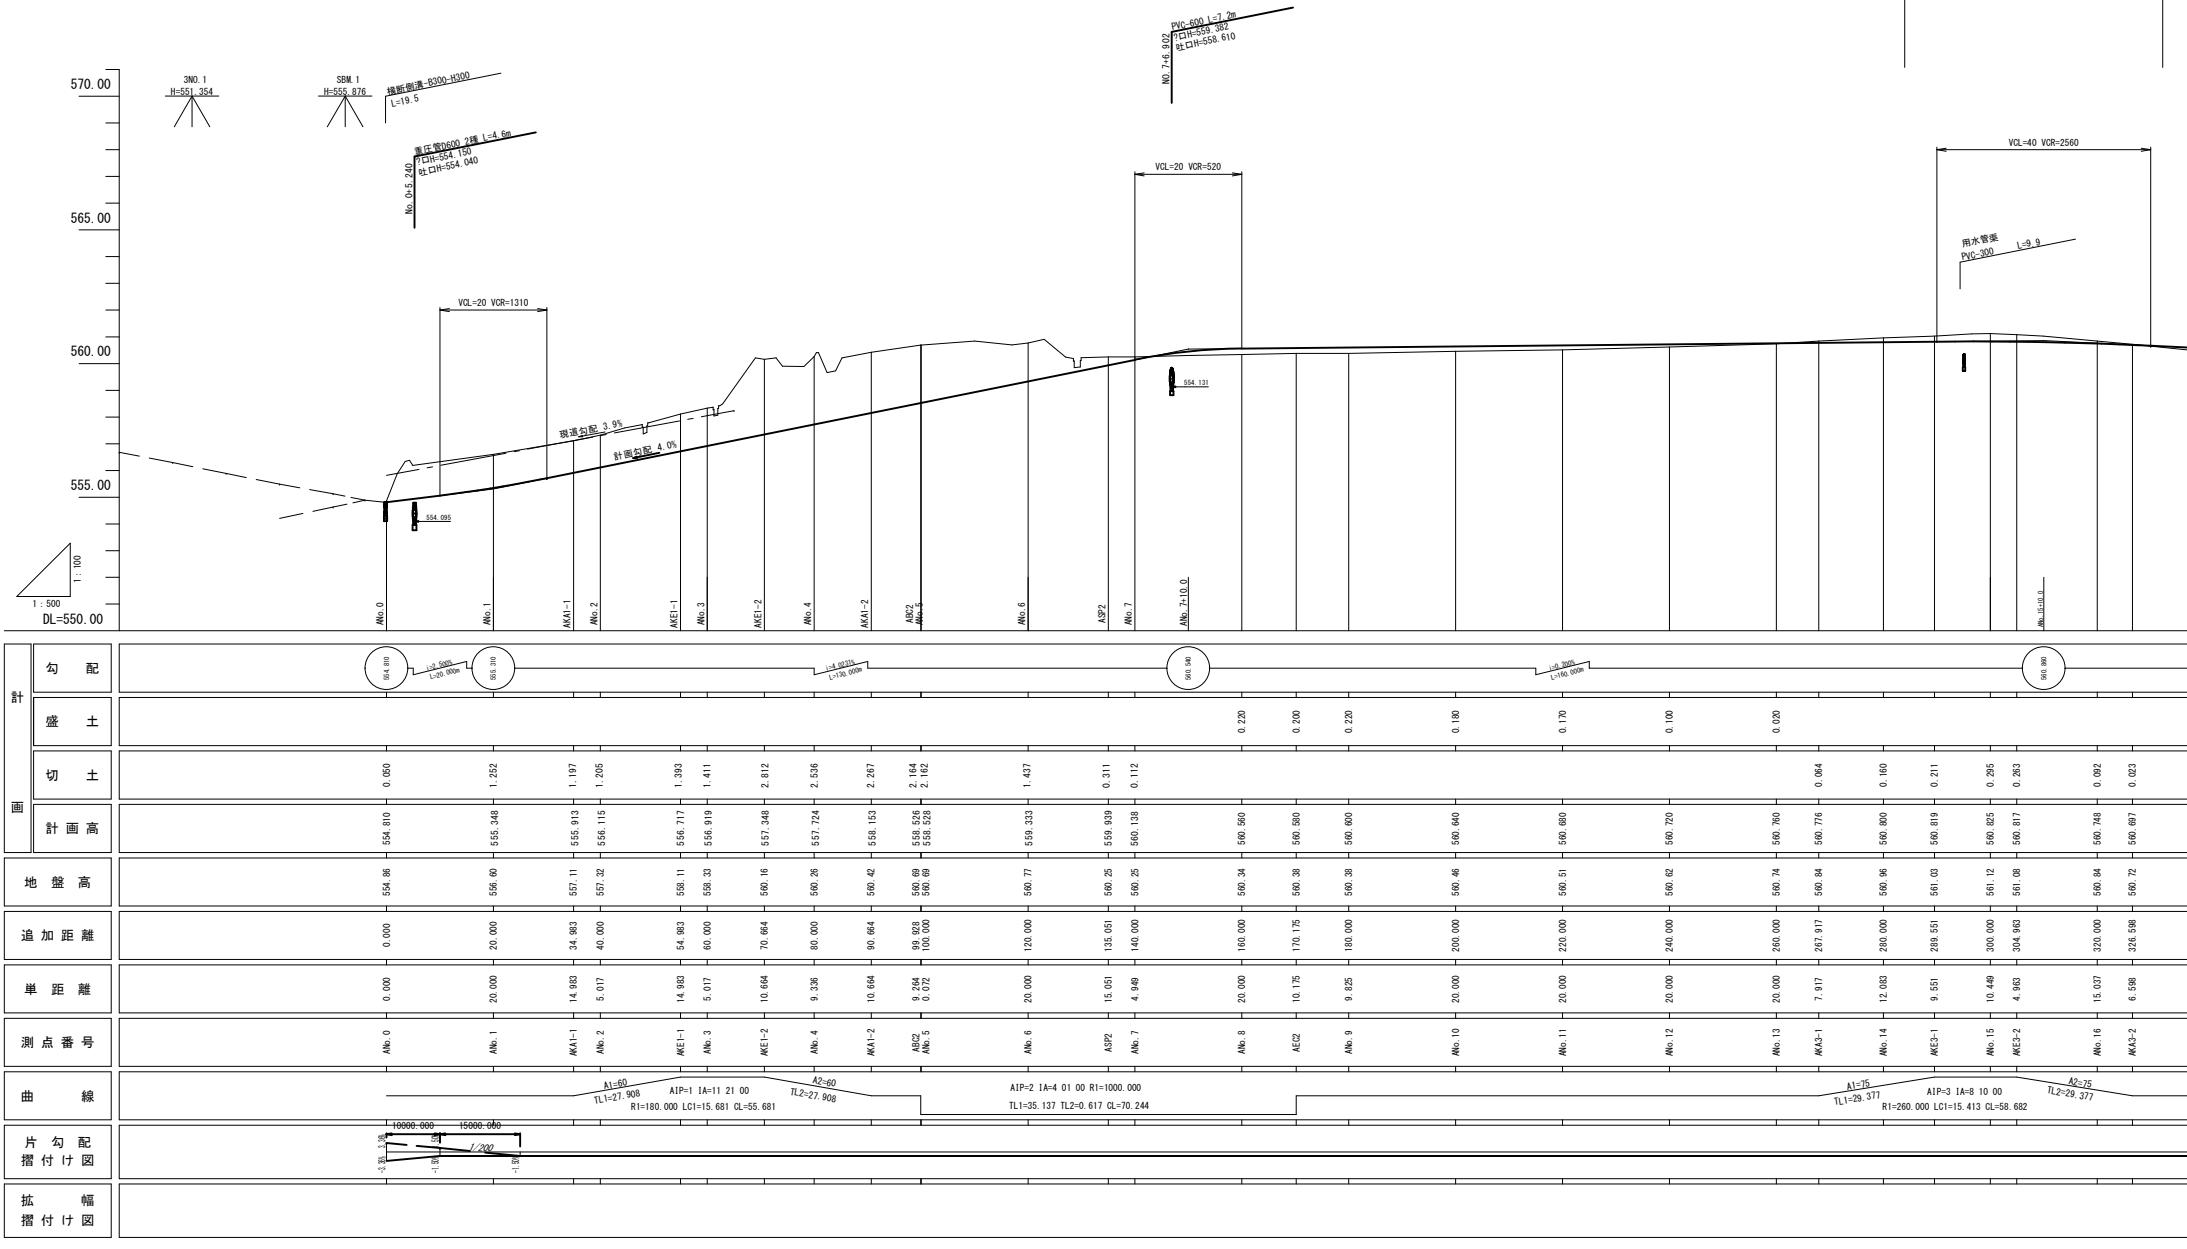


記号	説明
C1 (DT)	掘削(オープン)・黒ボク土
C1 (WR1)	掘削(オープン)・軟岩1
C2 (DT)	掘削(片切)・黒ボク土
C2 (WR1)	掘削(片切)・軟岩1
C3 (C)	掘削(表土すきとり)・粘性土
C4	地盤改良工(置換65cm)
C5	造成掘削
B1a	路床盛土 (W<2.5)
B1b	路床盛土 (2.5≤W<4.0)
B1c	路床盛土 (4.0≤W)
B2a	路体盛土 (W<2.5)
B2b	路体盛土 (2.5≤W<4.0)
B2c	路体盛土 (4.0≤W)
B3a	路肩盛土 (W<2.5)
c1	切土法面仕上げ
b1	盛土法面仕上げ
MCL	切土法面/モルタル吹付工
CL	切土法面/植生基材吹付工
BL	盛土法面/植芝工
E (GM)	床 振 (練混じり土)
Fu-C	埋 (1.5≤W<4, W<1)
Fu-D	埋 (W<1, W<2)
K	基面整正
C (Co)	コンクリート取締
C (Br)	石積み取締
C (Mo)	吹付法面取締
C (As)	アスファルト舗装板取締
WI	車道・アスファルト舗装(本線車道)

標準横断図(1工区)(1)

S=1:50


記号	設計条件
道路規格	S種 5級
車道幅員	W=4.0m
設計CBR	4.0

片切片盛(直線)部

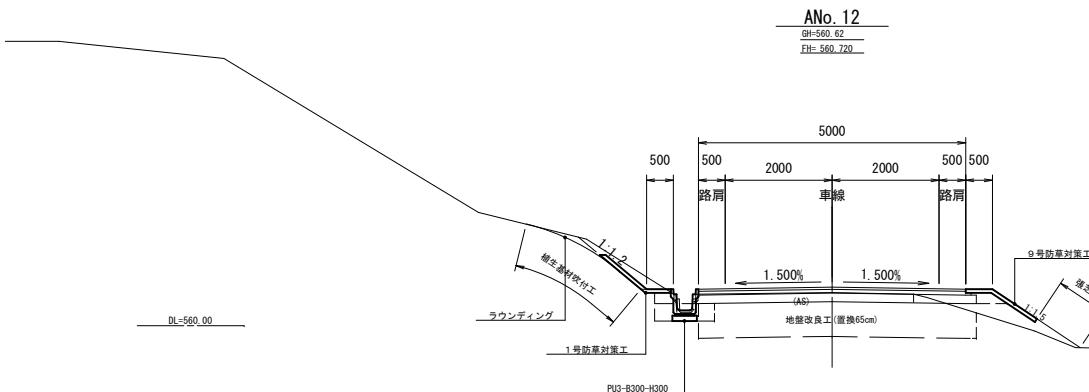

舗装構成

S=1:20

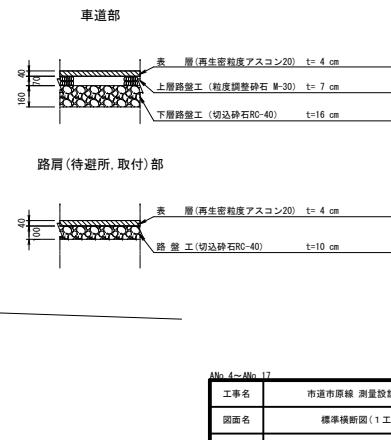



切土(待避所)部

ANo. 4



GH=560.26 FH=557.724

※ 切土法面保護工については施工時に確認

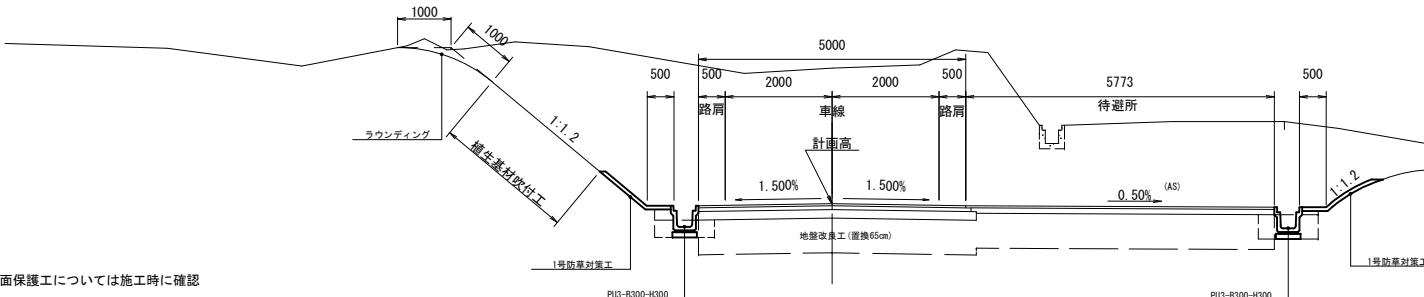

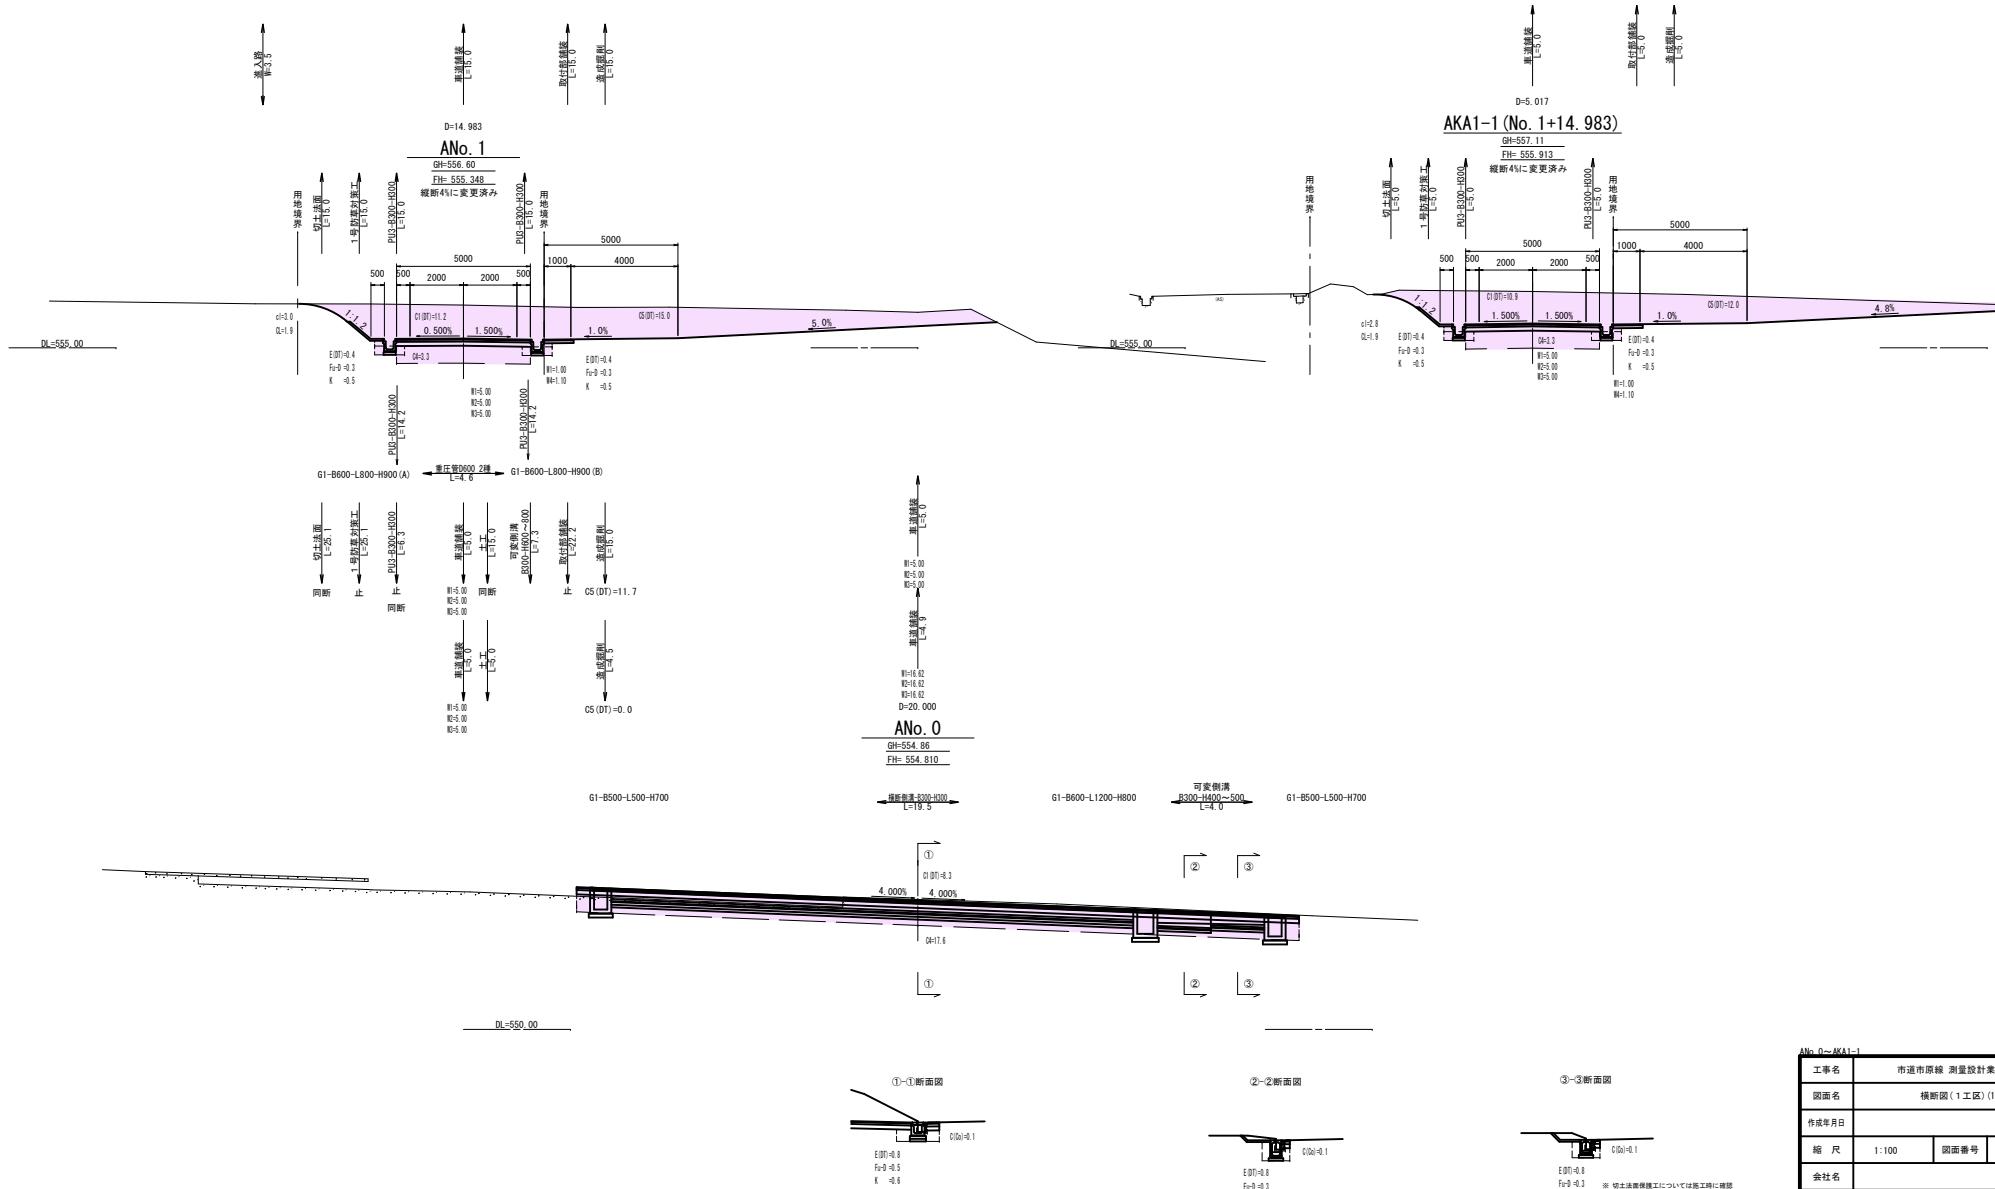


No.0-2-AKA1-1		(1工区)	
工事名	市道原線 測量設計業務委託		
面図名	横断図(1工区)(1)		
作成年月日			
縮 尺	1:100	面図番号	4 / 18
会社名			
事業者名	庄原市		

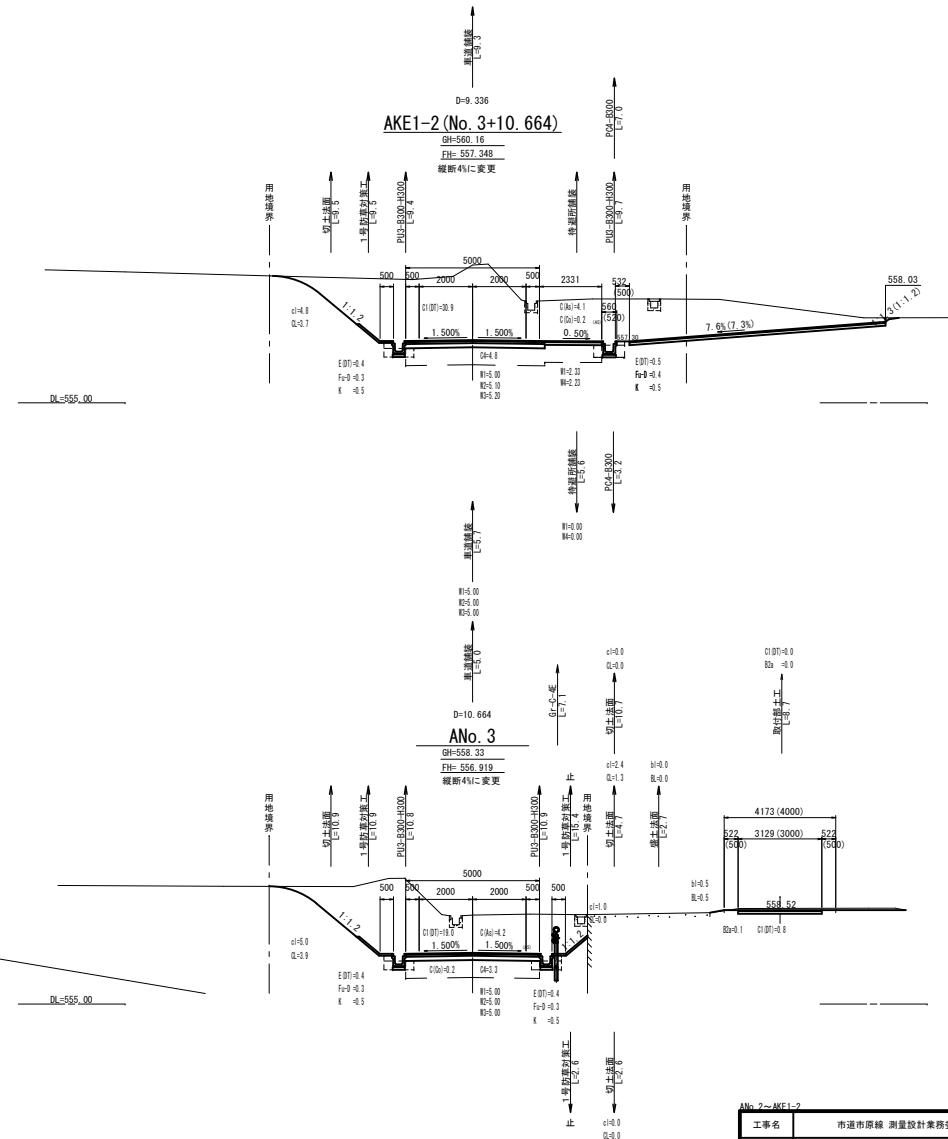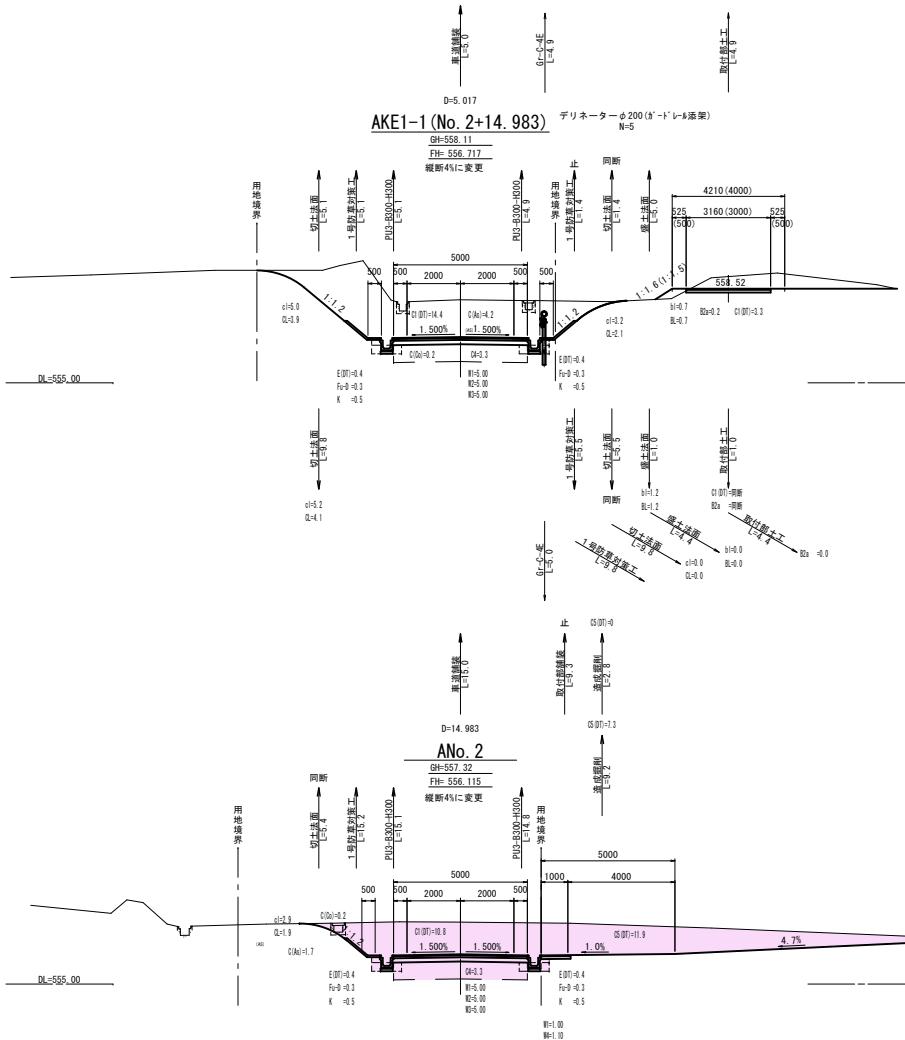

工事名	市道市原線 测量設計業務委託		
図面名	横断図(1工区)(2)		
作成年月日			
縮尺	1:100	図面番号	5 / 18
会社名			
事業者名	庄原市		


※ 切土法面保護工については施工時に確認

U1-B500-H500 S=1:20

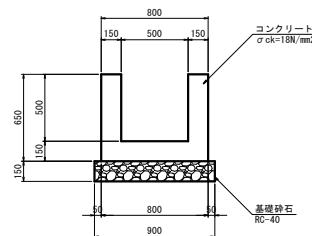


数量表 10m当り			
名 称	規 格	単 位	数 量
基礎 砕 石	RC-40, t=100	m ²	9.000
コンクリート	σ ck=18N/mm ²	m ³	2.700
型 杆	一般	m ²	26.000

KF-500 S=1:20

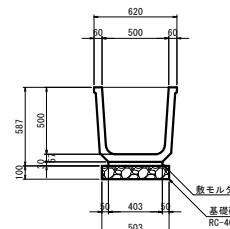


数量表 10m当り			
名 称	規 格	単 位	数 量
基礎 砕 石	RC-40, t=100	m ²	5.030
敷モルタル	1:3	m ³	0.120
目地モルタル	1:3	m ³	0.002
角フリューム	KF-500	本	5.0

KF-500 縞鋼板蓋 S=1:20

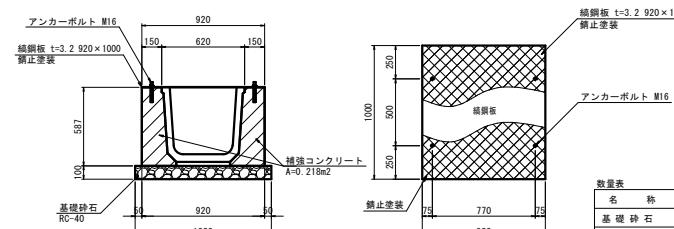


数量表 10m当り			
名 称	規 格	単 位	数 量
基礎 砕 石	RC-40, t=100	m ²	10.200
敷モルタル	1:3	m ³	0.120
目地モルタル	1:3	m ³	0.002
角フリューム	KF-500	本	5.0
コンクリート	σ ck=18N/mm ²	m ³	2.180
型 杆	一般	m ²	11.740
アンカーボルト	W1, L=150 t=3.2 920×1000	本	40.0
縞 鋼 板	W1, L=150 t=3.2 920×1000	枚	10.0

縦排水工 S=1:20

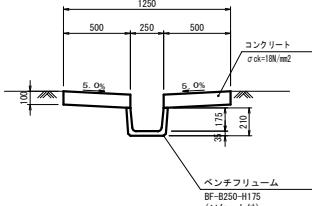


数量表 10m当り			
名 称	規 格	単 位	数 量
コンクリート	18N/mm ²	m ³	1.000
型 杆	一般	m ²	4.000
目 地 材	t=1cm	m ²	0.100
ベンチフリューム	BF-250-H175 (ソケット付)	m	10.00

小段排水工 S=1:20

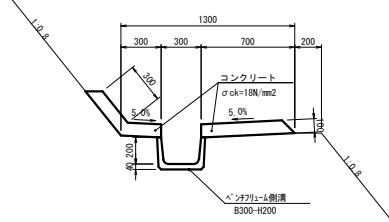


数量表 10m当り			
名 称	規 格	単 位	数 量
コンクリート	18N/mm ²	m ³	1.290
型 杆	一般	m ²	2.000
目 地 材	t=1cm	m ²	0.002
ベンチフリューム	B300-H200	m	10.0

PU3-B300-H300 S=1:20

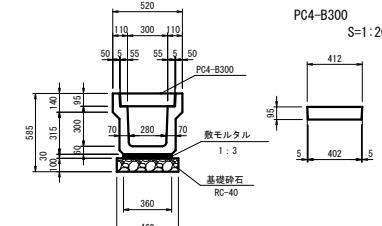

数量表 10m当り			
名 称	規 格	単 位	数 量
基礎 砕 石	RC-40, t=100	m ²	4.000
敷モルタル	1:3	m ³	0.108
目地モルタル	1:3	m ³	0.002
側 清	PU3-B300-H300	m	10.0
側 清 蓋	PC4-B300	枚	20


PU3-B500-H600 S=1:20

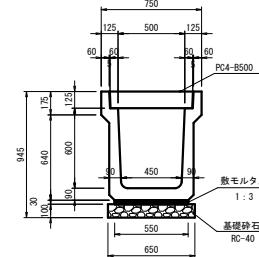

数量表 10m当り			
名 称	規 格	単 位	数 量
基礎 砕 石	RC-40, t=100	m ²	6.500
敷モルタル	1:3	m ³	0.165
目地モルタル	1:3	m ³	0.004
側 清	PU3-B500-H600	m	10.0
側 清 蓋	PC4-B500	枚	20




PU1-B300-H300 S=1:20

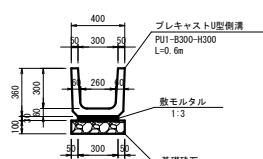


数量表 10m当り			
名 称	規 格	単 位	数 量
基礎 砕 石	RC-40, t=100	m ²	4.000
敷モルタル	1:3	m ³	0.090
目地モルタル	1:3	m ³	0.005
側 清	PU1-B300-H300	m	10.0

PU1-B600-H600 S=1:20

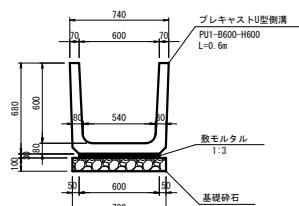


数量表 10m当り			
名 称	規 格	単 位	数 量
基礎 砕 石	RC-40, t=100	m ²	7.000
敷モルタル	1:3	m ³	0.180
目地モルタル	1:3	m ³	0.012
側 清	PU1-B600-H600	m	10.0

横断側溝-B300-H300 S=1:20

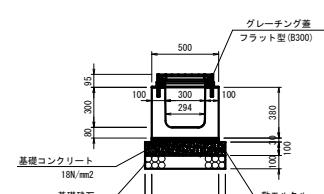


数量表 10m当り			
名 称	規 格	単 位	数 量
基礎コンクリート	18N/mm ²	m ³	0.600
基礎 砕 石	RC-40	m ²	300
敷モルタル	1:3	m ³	0.050
側 清	B300-H300	m	10.0

PU3-B250-H250 S=1:20

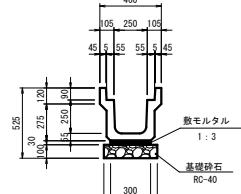

数量表 10m当り			
名 称	規 格	単 位	数 量
基礎 砕 石	RC-40, t=100	m ²	4.000
敷モルタル	1:3	m ³	0.090
目地モルタル	1:3	m ³	0.002
側 清	PU3-B250-H250	m	10.0


BF-B300-H200 S=1:20

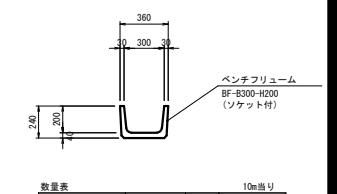

工事名	市道市原線測量設計業務委託		
図面名	小橋造物園(1工区)(1)		
作成年月日			
縮 尺	1:20		
図面番号	6 / 18		
会社名			
事業者名	庄原市		

可変深側溝 B300-H700


S=1:20

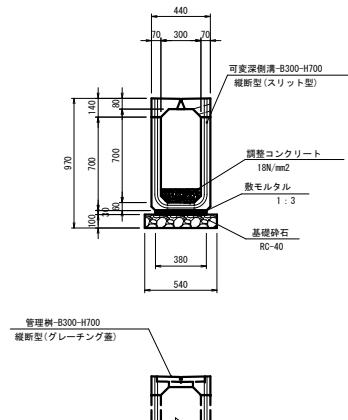

数量表			
名 称	規 格	単 位	数 量
基 础 砕 石	RC-40, t=100	m ²	5.400
敷 モルタル	1:3	m ³	0.114
調整コンクリート	σ ok=18N/mm ²	m ³	0.286
可 变 深 側 溝	B300-H700	m	10.0
管 理 樹	B300-H700	m	10.0

可変深側溝 B300-H800


S=1:20

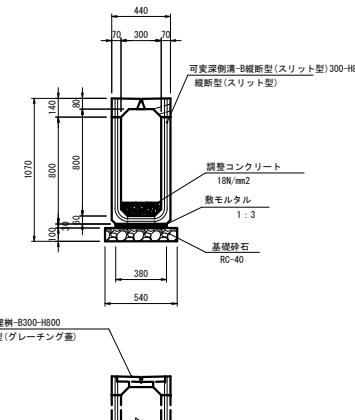

数量表			
名 称	規 格	単 位	数 量
基 础 砕 石	RC-40, t=100	m ²	5.400
敷 モルタル	1:3	m ³	0.114
調整コンクリート	σ ok=18N/mm ²	m ³	0.286
可 变 深 側 溝	B300-H800	m	10.0
管 理 樹	B300-H800	m	10.0

可変深側溝 B300-H900


S=1:20

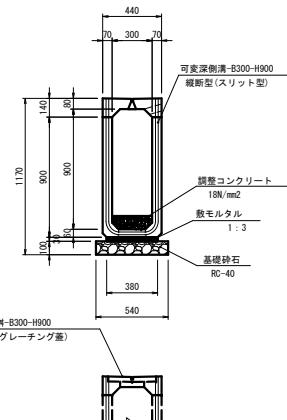

数量表			
名 称	規 格	単 位	数 量
基 础 砕 石	RC-40, t=100	m ²	5.400
敷 モルタル	1:3	m ³	0.114
調整コンクリート	σ ok=18N/mm ²	m ³	0.286
可 变 深 側 溝	B300-H900	m	10.0
管 理 樹	B300-H900	m	10.0

可変深側溝 B300-H1000


S=1:20

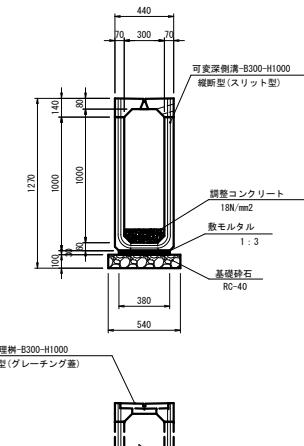

数量表			
名 称	規 格	単 位	数 量
基 础 砕 石	RC-40, t=100	m ²	5.400
敷 モルタル	1:3	m ³	0.114
調整コンクリート	σ ok=18N/mm ²	m ³	0.286
可 变 深 側 溝	B300-H1000	m	10.0
管 理 樹	B300-H1000	m	10.0

可変深側溝 B300-H400


S=1:20

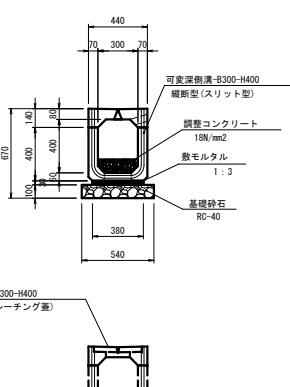

数量表			
名 称	規 格	単 位	数 量
基 础 砕 石	RC-40, t=100	m ²	5.400
敷 モルタル	1:3	m ³	0.114
調整コンクリート	σ ok=18N/mm ²	m ³	0.286
可 变 深 側 溝	B300-H400	m	10.0
管 理 樹	B300-H400	m	10.0

可変深側溝 B300-H500


S=1:20

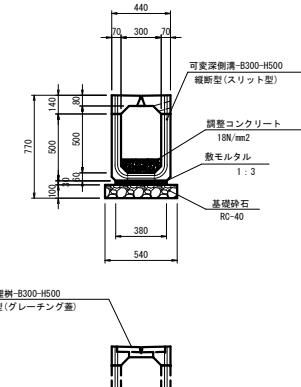

数量表			
名 称	規 格	単 位	数 量
基 础 砕 石	RC-40, t=100	m ²	5.400
敷 モルタル	1:3	m ³	0.114
調整コンクリート	σ ok=18N/mm ²	m ³	0.286
可 变 深 側 溝	B300-H500	m	10.0
管 理 樹	B300-H500	m	10.0

可変深側溝 B300-H600


S=1:20

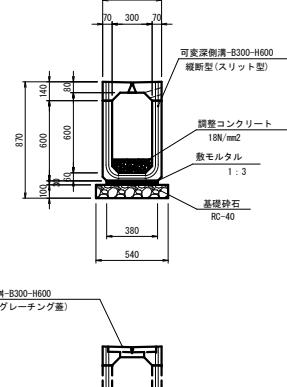

数量表			
名 称	規 格	単 位	数 量
基 础 砕 石	RC-40, t=100	m ²	5.400
敷 モルタル	1:3	m ³	0.114
調整コンクリート	σ ok=18N/mm ²	m ³	0.286
可 变 深 側 溝	B300-H600	m	10.0
管 理 樹	B300-H600	m	10.0

U1-B300-H300

S=1:20

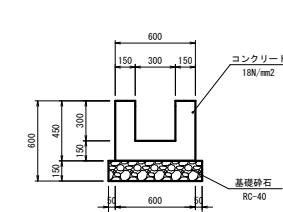


数量表			
名 称	規 格	単 位	数 量
基 础 砕 石	RC-40, t=150	m ²	7.000
コンクリート	18N/mm ²	m ³	1.800
型 杆	一般	m ²	18.000

工事名	市道市原線測量設計業務委託		
図面名	小橋植物園(1工区)(2)		
作成年月日			
縮 尺	1:20	図面番号	7 / 18
会社名	庄原市		
事業者名			


可変深側溝 B500-H800

S=1:20

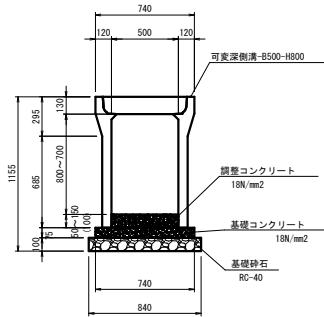


可変深側溝 B500-H900

S=1:20

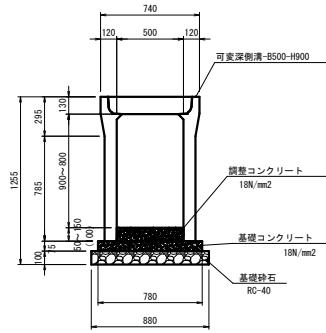


可変深側溝 B500-H1000

S=1:20

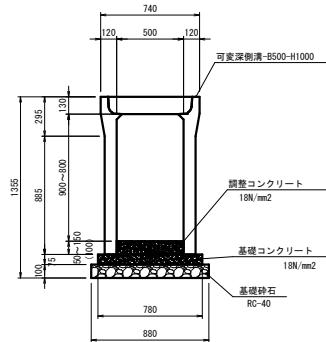

防護柵基礎工

S=1:20

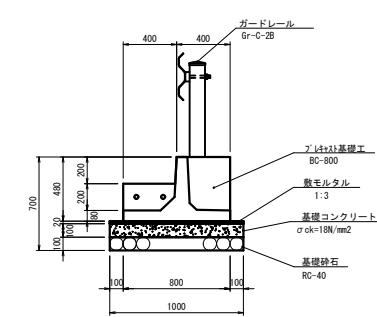

数量表				
名 称	規 格	単 位	数 量	10m当り
基 础 砕 石	RC-40(t=100)	m ²	8.400	
基礎コンクリート	18N/mm ²	m ³	0.555	
基礎コン型枠	勾じ口外-1用	m ²	1.500	
調整コンクリート	18N/mm ²	m ³	0.500	
側 溝	B500 × H800	個	5.0	
グレーティング蓋	500角(L1000)	枚	5.0	


数量表				
名 称	規 格	単 位	数 量	10m当り
基 础 砕 石	RC-40(t=100)	m ²	8.800	
基礎コンクリート	18N/mm ²	m ³	0.585	
基礎コン型枠	勾じ口外-1用	m ²	1.500	
調整コンクリート	18N/mm ²	m ³	0.500	
側 溝	B500 × H900	個	5.0	
グレーティング蓋	500角(L1000)	枚	5.0	

数量表				
名 称	規 格	単 位	数 量	10m当り
基 础 砕 石	RC-40(t=100)	m ²	8.800	
基礎コンクリート	18N/mm ²	m ³	0.585	
基礎コン型枠	勾じ口外-1用	m ²	1.500	
調整コンクリート	18N/mm ²	m ³	0.500	
側 溝	B500 × H1000	個	5.0	
グレーティング蓋	500角(L1000)	枚	5.0	

数量表				
名 称	規 格	単 位	数 量	10m当り
基 础 砕 石	RC-40(t=100)	m ²	10.000	
基礎コンクリート	18N/mm ²	m ³	1.000	
基礎コン型枠	一般	m ²	2.000	
敷モルタル	1:3	m ³	0.200	
間詰コンクリート	24N/mm ²	m ³	0.087	
止 め 型 構	一般	m ²	0.240	
ブリキット基礎工	BC-800	m	10.0	


可変深側溝 B500-H500

S=1:20

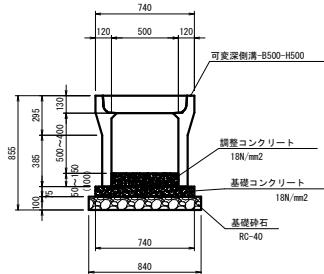


可変深側溝 B500-H600

S=1:20

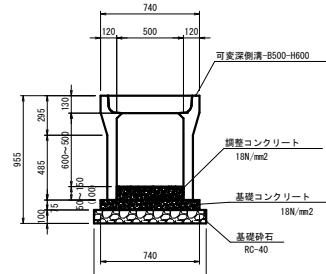


可変深側溝 B500-H700

S=1:20

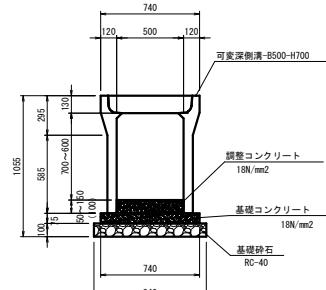

芝台ブロック

S=1:20

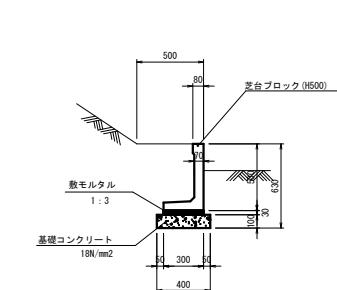


数量表				
名 称	規 格	単 位	数 量	10m当り
基 础 砕 石	RC-40(t=100)	m ²	8.400	
基礎コンクリート	18N/mm ²	m ³	0.555	
基礎コン型枠	勾じ口外-1用	m ²	1.500	
調整コンクリート	18N/mm ²	m ³	0.500	
側 溝	B500 × H500	個	5.0	
グレーティング蓋	500角(L1000)	枚	5.0	

数量表				
名 称	規 格	単 位	数 量	10m当り
基 础 砕 石	RC-40(t=100)	m ²	8.400	
基礎コンクリート	18N/mm ²	m ³	0.555	
基礎コン型枠	勾じ口外-1用	m ²	1.500	
調整コンクリート	18N/mm ²	m ³	0.500	
側 溝	B500 × H600	個	5.0	
グレーティング蓋	500角(L1000)	枚	5.0	

数量表				
名 称	規 格	単 位	数 量	10m当り
基 础 砕 石	RC-40(t=100)	m ²	8.400	
基礎コンクリート	18N/mm ²	m ³	0.555	
基礎コン型枠	一般	m ²	2.000	
敷モルタル	1:3	m ³	0.090	
芝台ブロック	H500	m	10.0	


工事名	市道市原線測量設計業務委託		
図面名	小橋造物園(1工区)(3)		
作成年月日			
縮 尺	1:20		
会社名	庄原市		
事業者名			

PVC-300
S=1:20

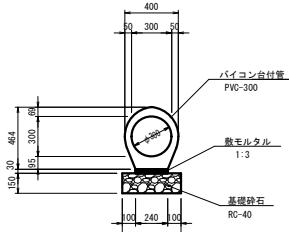


数量表 10m当り			
名 称	規 格	単 位	数 量
基礎 砂 石	RC-40(t=150)	m2	4.400
敷 モルタル	1:3	m3	0.072
重 壓 管	φ300 本	本	5.0

PVC-600
S=1:20

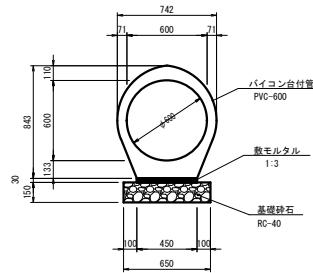


数量表 10m当り			
名 称	規 格	単 位	数 量
基礎 砂 石	RC-40(t=150)	m2	6.500
敷 モルタル	1:3	m3	0.135
重 壓 管	φ600 本	本	4.0

PVC-800
S=1:20

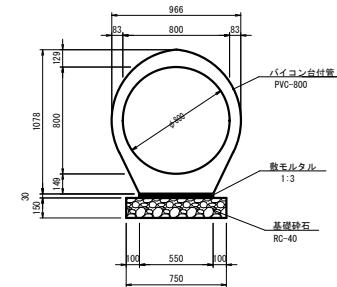


数量表 10m当り			
名 称	規 格	単 位	数 量
基礎 砂 石	RC-40(t=150)	m2	7.500
敷 モルタル	1:3	m3	0.165
重 壓 管	φ800 本	本	4.0

P1-RC-D300
S=1:20

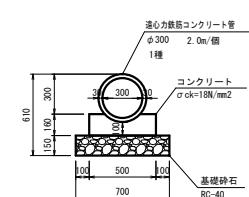


数量表 10m当り			
名 称	規 格	単 位	数 量
基礎 砂 石	RC-40(t=150)	m2	7.000
コンクリート	φ300 18N/mm2	m3	0.688
型 特	一般	m2	3.200
管 本 数	D300 本	本	5.0

重压管D600
S=1:20

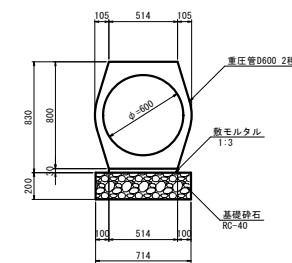


数量表 10m当り			
名 称	規 格	単 位	数 量
基礎 砂 石	RC-40(t=150)	m2	7.140
敷 モルタル	1:3	m3	0.154
重压管D600	2根 D600	本	5.0

可変深側溝 B600-H600
S=1:20

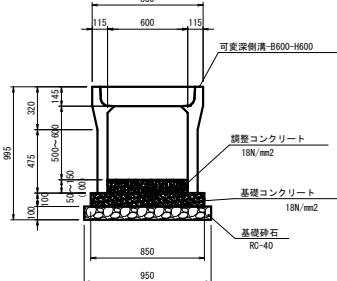


数量表 10m当り			
名 称	規 格	単 位	数 量
基礎 砂 石	RC-40(t=10)	m2	9.500
基礎コンクリート	18N/mm2	m3	0.850
基礎コン型特	寄せコン型特用	m2	2.000
調整コンクリート	18N/mm2	m3	0.600
倒 清	B600×H600 個	個	5.0
グレーチング蓋	600用(L1000) 枚	枚	5.0

可変深側溝 B600-H700
S=1:20

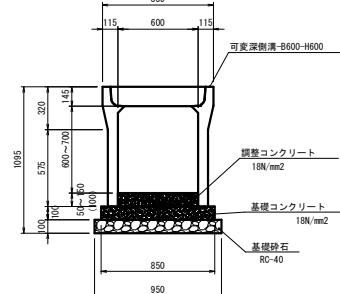


数量表 10m当り			
名 称	規 格	単 位	数 量
基礎 砂 石	RC-40(t=10)	m2	9.500
基礎コンクリート	18N/mm2	m3	0.850
基礎コン型特	寄せコン型特用	m2	2.000
調整コンクリート	18N/mm2	m3	0.600
倒 清	B600×H700 個	個	5.0
グレーチング蓋	600用(L1000) 枚	枚	5.0

可変深側溝 B600-H800
S=1:20

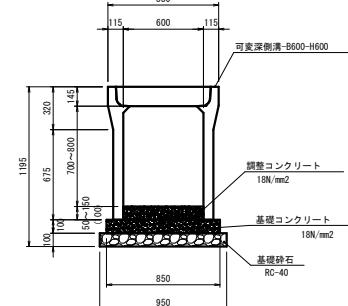

数量表 10m当り			
名 称	規 格	単 位	数 量
基礎 砂 石	RC-40(t=10)	m2	9.500
基礎コンクリート	18N/mm2	m3	0.850
基礎コン型特	寄せコン型特用	m2	2.000
調整コンクリート	18N/mm2	m3	0.600
倒 清	B600×H800 個	個	5.0
グレーチング蓋	600用(L1000) 枚	枚	5.0

嵩上げコンクリート
S=1:20

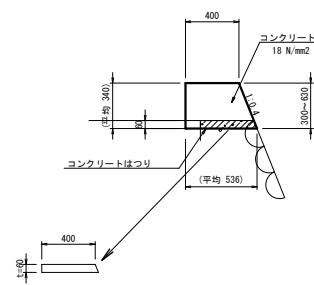


数量表 10m当り			
名 称	規 格	単 位	数 量
コンクリート	18N/mm2	m3	1.590
型 特	一般	m2	7.060
コンクリートはり	3m<15.6m	m2	4.000

工事名	市道市原線測量設計業務委託		
図面名	小橋造物園(1工区)(4)		
作成年月日			
縮 尺	1:20	図面番号	9 / 18
会社名			
事業者名	庄原市		

G1-B500-L700-H800


S=1:20

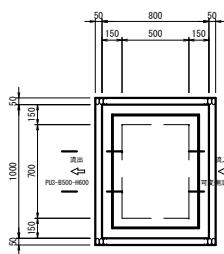

数量表			
名 称	規 格	単 位	数 量
基礎 砕 石	RC-40, t=150	m2	0.990
コンクリート	σ ok=18N/mm ²	m3	0.337
型 枠	一般	m2	6.300
拼 合 盖	GC-B500-L700	枚	2.0

G1-B600-L800-H800


S=1:20

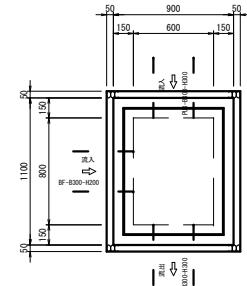

数量表			
名 称	規 格	単 位	数 量
基礎 砕 石	RC-40, t=150	m2	1.200
コンクリート	σ ok=18N/mm ²	m3	0.511
型 枠	一般	m2	7.140
拼 合 盖	GC-B600-H800	枚	2.0

G1-B600-L800-H1000


S=1:20

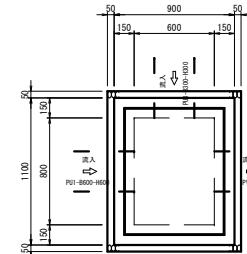

数量表			
名 称	規 格	単 位	数 量
基礎 砕 石	RC-40, t=150	m2	1.200
コンクリート	σ ok=18N/mm ²	m3	0.508
型 枠	一般	m2	8.500
拼 合 盖	GC-B600-L800	枚	2.0

G2-B500-L500-H500


S=1:20

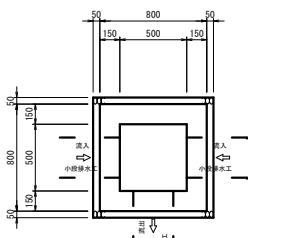

数量表			
名 称	規 格	単 位	数 量
基礎 砕 石	RC-40, t=150	m2	0.810
コンクリート	σ ok=18N/mm ²	m3	0.257
型 枠	一般	m2	3.380

G2-B500-L500-H1000


S=1:20

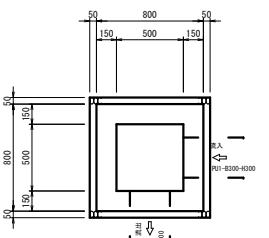

数量表			
名 称	規 格	単 位	数 量
基礎 砕 石	RC-40, t=150	m2	0.810
コンクリート	σ ok=18N/mm ²	m3	0.443
型 枠	一般	m2	5.980

G1-B500-L500-H700


S=1:20

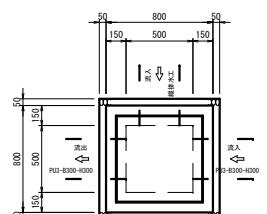

数量表			
名 称	規 格	単 位	数 量
基礎 砕 石	RC-40, t=150	m2	0.810
コンクリート	σ ok=18N/mm ²	m3	0.320
型 枠	一般	m2	4.940
拼 合 盖	GC-B500-L500	枚	2.0



G1-B500-L500-H1200

S=1:20

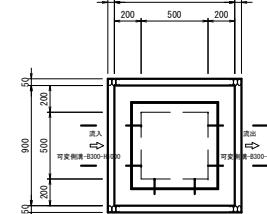


数量表			
名 称	規 格	単 位	数 量
基礎 砕 石	RC-40, t=200	m2	1.000
コンクリート	σ ok=18N/mm ²	m3	0.612
型 枠	一般	m2	8.120
拼 合 盖	GC-B500-L500	枚	2.0

工事名			
市道市原線測量設計業務委託			
図面名			
小橋造物園(1工区)(5)			
作成年月日			
10/18			
縮 尺			
1:20			
図面番号			
10/18			
会社名			
庄原市			
事業者名			

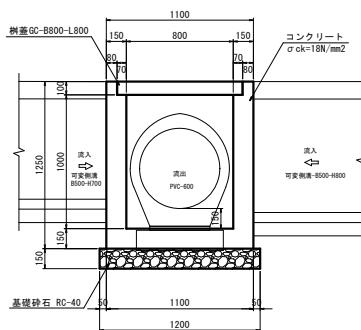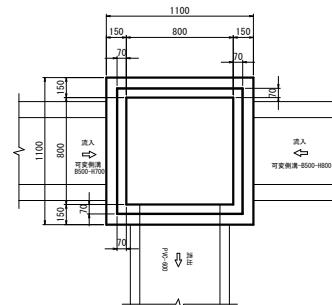


数量表			
名 称	規 格	単 位	数 量
基礎 砕 石	RC-40, t=150	m ²	1.440
コンクリート	σ ck=18N/mm ²	m ³	0.508
型 特	一般	m ²	9.500
樹 葉	GC-B800-L800	枚	2.0

G1-B600-L800-H900 (A) S=1:20




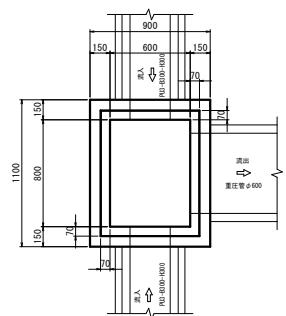


数量表			
名 称	規 格	単 位	数 量
基礎 砕 石	RC-40, t=150	m ²	1.200
コンクリート	σ ck=18N/mm ²	m ³	0.499
型 特	一般	m ²	7.820
樹 葉	GC-B600-L800	枚	2.0


G1-B600-L800-H900 (B) S=1:20

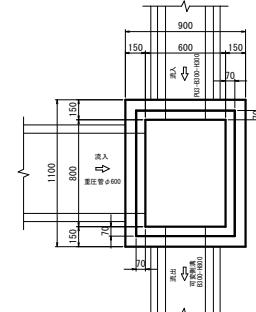

数量表			
名 称	規 格	単 位	数 量
基礎 砕 石	RC-40, t=150	m ²	1.200
コンクリート	σ ck=18N/mm ²	m ³	0.407
型 特	一般	m ²	7.820
樹 葉	GC-B600-L800	枚	2.0

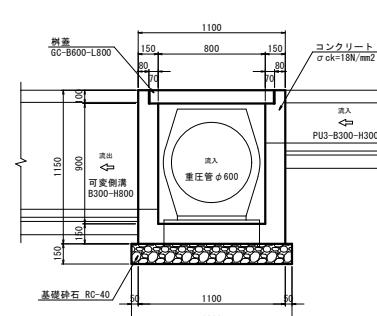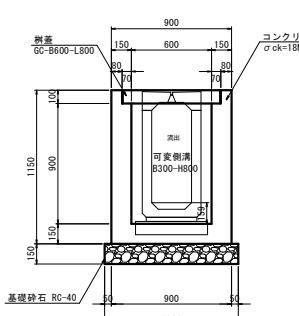
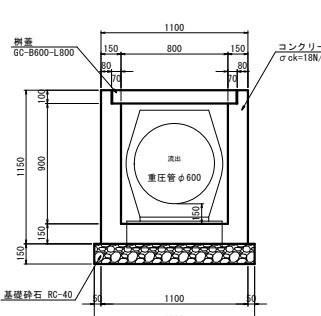
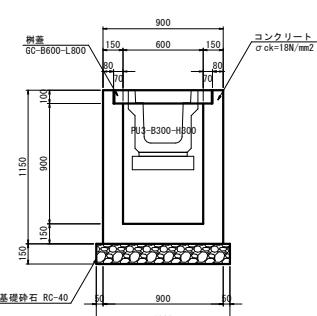


工事名	市道市原線測量設計業務委託		
図面名	小構造物図(1工区)(6)-1		
作成年月日			
縮 尺	1:20	図面番号	11 / 18
会社名			
事業者名	庄原市		

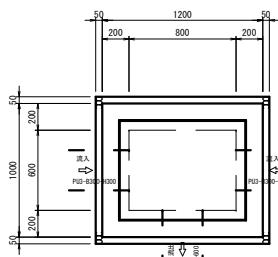




G1-B600-L800-H1200
S=1:20

数量表			
名 称	規 格	単 位	数 量
基礎 砼 石	RC-40, t=200	m ²	1.430
コンクリート	$\sigma_{ck}=18N/mm^2$	m ³	0.956
型 枠	一般	m ²	10.440
拘 範	GC-B600-L800	枚	2.0

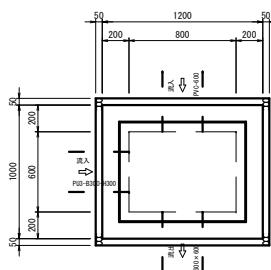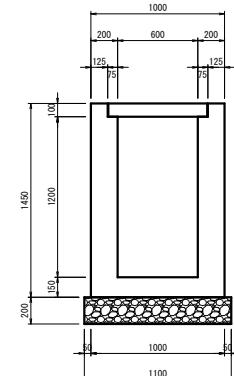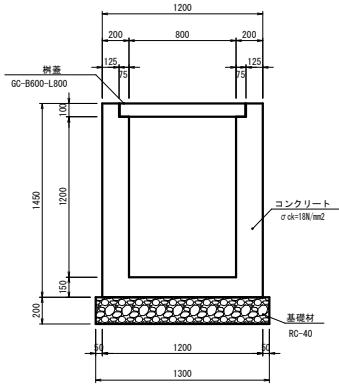



G1-B600-L800-H1400
S=1:20

数量表			
名 称	規 格	単 位	数 量
基礎 砼 石	RC-40, t=200	m ²	1.430
コンクリート	$\sigma_{ck}=18N/mm^2$	m ³	1.024
型 枠	一般	m ²	11.880
拘 範	GC-B600-L800	枚	2.0

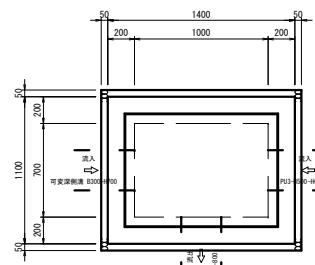
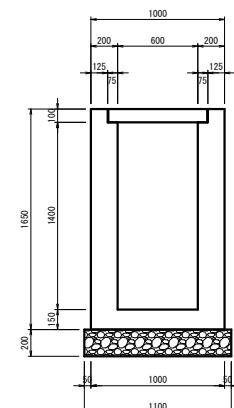
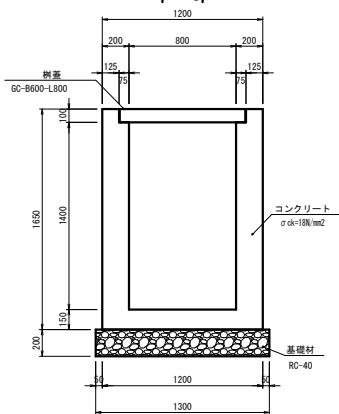


G1-B700-L1000-H1200
S=1:20

数量表			
名 称	規 格	単 位	数 量
基礎 砼 石	RC-40, t=200	m ²	1.800
コンクリート	$\sigma_{ck}=18N/mm^2$	m ³	1.014
型 枠	一般	m ²	12.180
拘 範	GC-B700-L1000	枚	2.0


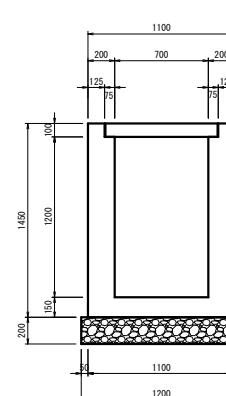
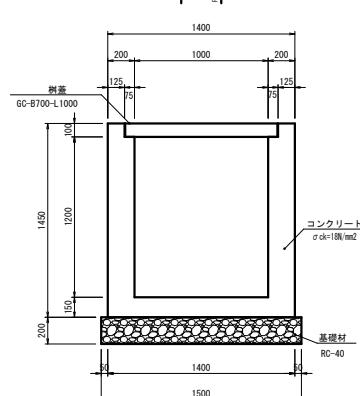


G1-B900-L900-H1200

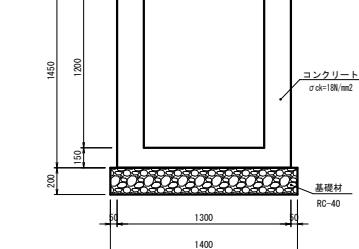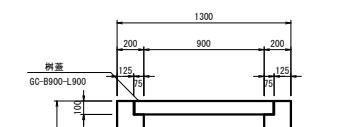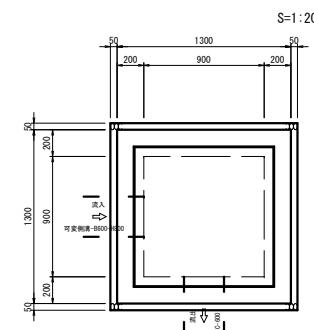

G1-B600-L1200-H800
S=1:20

数量表			
名 称	規 格	単 位	数 量
基礎 砼 石	RC-40, t=150	m ²	1.520
コンクリート	$\sigma_{ck}=18N/mm^2$	m ³	0.581
型 枠	一般	m ²	8.610
グレーチング蓋	8600-L1200(1-25)	枚	1.0

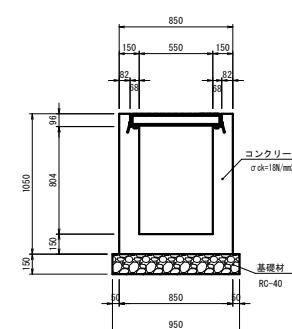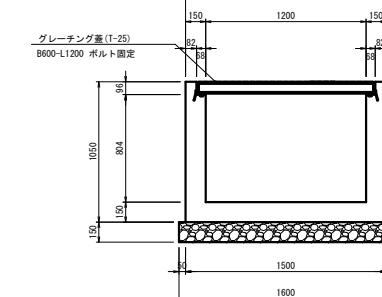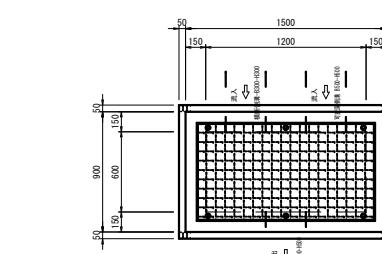


数量表			
名 称	規 格	単 位	数 量
基礎 砼 石	RC-40, t=200	m ²	1.960
コンクリート	$\sigma_{ck}=18N/mm^2$	m ³	1.116
型 枠	一般	m ²	12.760
拘 範	GC-B900-L900	枚	2.0

工事名	市道市原線測量設計業務委託		
図面名	小橋物園(1工区)(6)		
作成年月日			
縮 尺	1:20	図面番号	12./18
会社名			
事業者名			庄原市

12号防草対策工


S=1:20

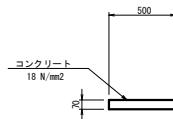

数量表			
名 称	規 格	単位	数 量
コンクリート	18N/mm ²	m ³	0.350
型 枠	一般	m ²	0.700
目 地 材	t=10mm	m ²	0.035

13号防草対策工


S=1:20

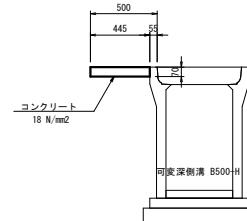

数量表			
名 称	規 格	単位	数 量
コンクリート	18N/mm ²	m ³	0.312
型 枠	一般	m ²	0.700
目 地 材	t=10mm	m ²	0.031

6号防草対策工


S=1:20

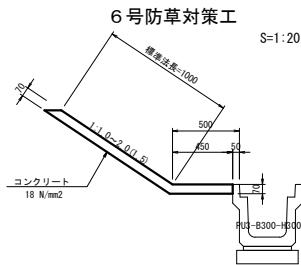

数量表			
名 称	規 格	単位	数 量
コンクリート	18N/mm ²	m ³	1.066
型 枠	一般	m ²	—
目 地 材	t=10mm	m ²	0.107

7号防草対策工


S=1:20

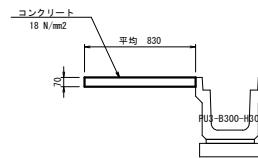

数量表			
名 称	規 格	単位	数 量
コンクリート	18N/mm ²	m ³	0.581
型 枠	一般	m ²	—
目 地 材	t=10mm	m ²	0.058

8号防草対策工


S=1:20

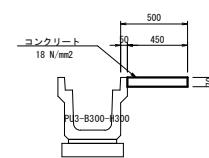

数量表			
名 称	規 格	単位	数 量
コンクリート	18N/mm ²	m ³	0.315
型 枠	一般	m ²	—
目 地 材	t=10mm	m ²	0.032

9号防草対策工


S=1:20

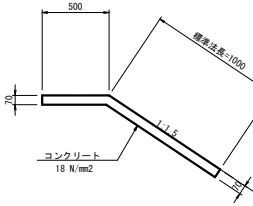

数量表			
名 称	規 格	単位	数 量
コンクリート	18N/mm ²	m ³	1.035
型 枠	一般	m ²	0.700
目 地 材	t=10mm	m ²	0.104

10号防草対策工


S=1:20

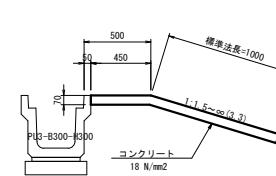

数量表			
名 称	規 格	単位	数 量
コンクリート	18N/mm ²	m ³	1.008
型 枠	一般	m ²	0.700
目 地 材	t=10mm	m ²	0.101

11号防草対策工


S=1:20

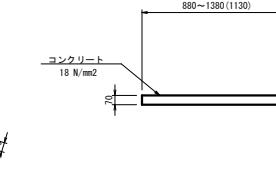

数量表			
名 称	規 格	単位	数 量
コンクリート	18N/mm ²	m ³	0.791
型 枠	一般	m ²	0.700
目 地 材	t=10mm	m ²	0.079

1号防草対策工


S=1:20

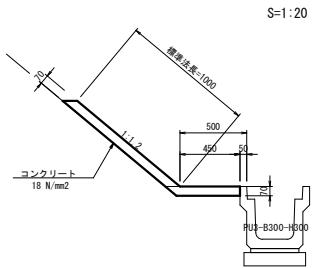

数量表			
名 称	規 格	単位	数 量
コンクリート	18N/mm ²	m ³	1.062
型 枠	一般	m ²	—
目 地 材	t=10mm	m ²	0.106

2号防草対策工


S=1:20

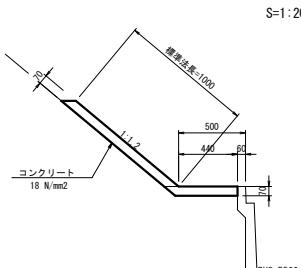

数量表			
名 称	規 格	単位	数 量
コンクリート	18N/mm ²	m ³	1.055
型 枠	一般	m ²	—
目 地 材	t=10mm	m ²	0.106

3号防草対策工


S=1:20

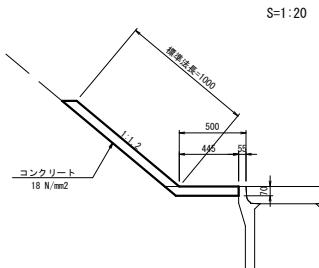

数量表			
名 称	規 格	単位	数 量
コンクリート	18N/mm ²	m ³	1.058
型 枠	一般	m ²	—
目 地 材	t=10mm	m ²	0.106

4号防草対策工


S=1:20

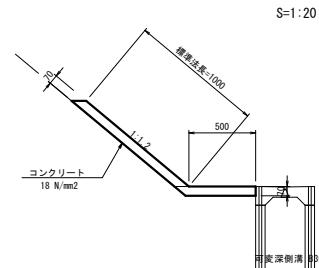

数量表			
名 称	規 格	単位	数 量
コンクリート	18N/mm ²	m ³	1.097
型 枠	一般	m ²	—
目 地 材	t=10mm	m ²	0.110

5号防草対策工


S=1:20

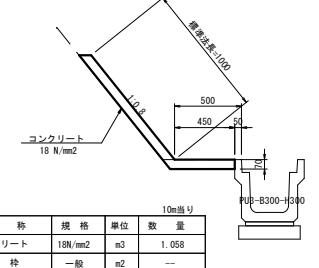


工事名	市道市原線測量設計業務委託		
図面名	小橋造物園(1工区)(7)		
作成年月日			
縮 尺	1:20		
図面番号	13./18		
会社名			
事業者名	庄原市		

大型反射板
(デリネーター) $\Phi 200$ S=1:20

ジスロンFSAP34相当品


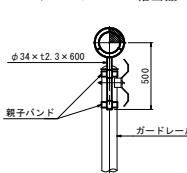


親子バンド詳細図 S=1:10

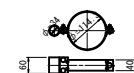

大型反射板 $\Phi 300$
S=1:20



S=1:20

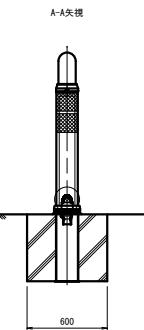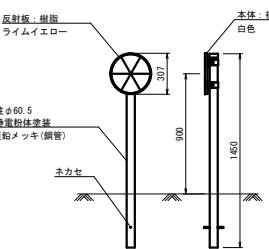


門型車止工

S=1:10

姿図 S=1/10

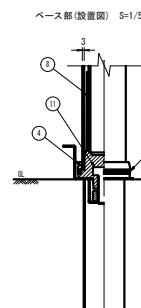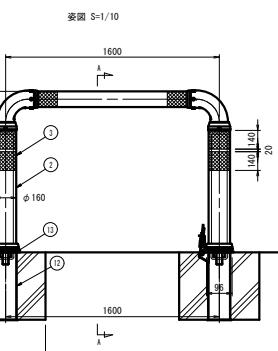

エルボ部詳細図 S=1/5

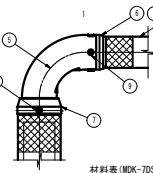


材料表 (MDK-JDS-M60-D)


品番	品名	数量	材質	備考
1	ビーム	1	特種ウラン鋼板	メタリックグレー色
2	本体	2	特種ウラン鋼板	メタリックグレー色
3	反射材	6	高輝度反射シート	白色
4	ベース	2	特種ウラン鋼板	メタリックグレー色
5	エルボ	2	特種ウラン鋼板	黒色
6	スリーブ	2	特種ウラン鋼板	黒色
7	アダプタ	2	特種ウラン鋼板	黒色
8	芯材	2	特種ウラン鋼板	黒色
9	固定ビス	16		ザンキラスビス4x16
10	反射材	4	ガラスビーズ	白色
11	取り付けベルト	2	溶接鋼板めっき	M24
12	サヤ管	2	溶接鋼板めっき	
13	サヤ管スベーカー	2	STK400, SPCC	溶接鋼板めっき

コンクリートブロック積展開図 S=1:50


基礎工 S=1:20

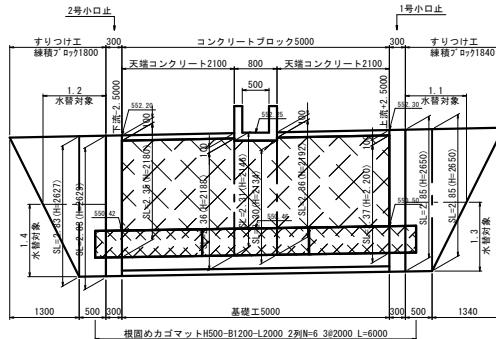

基礎工 S=1:20

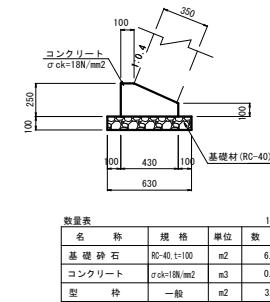


カゴマット展開図 S=1:50

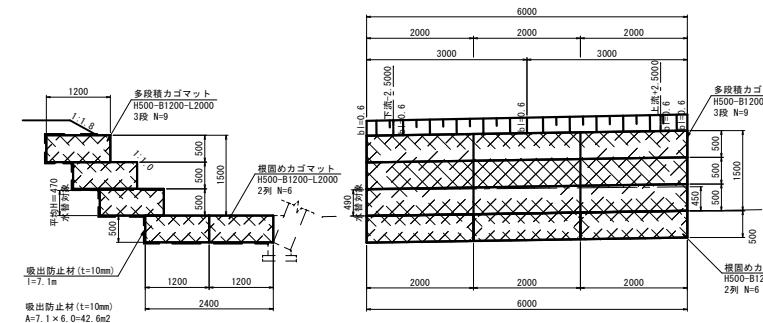



カゴマット S=1:50

(ハイパー)マット型相当品

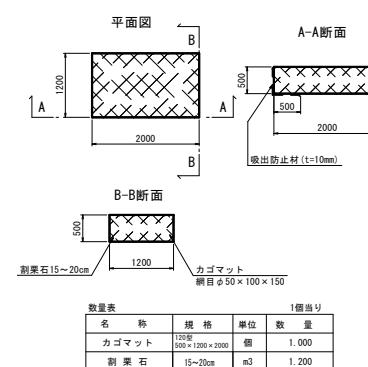


コンクリートブロック積工 S=1:50

すりつけ工 S=1:50

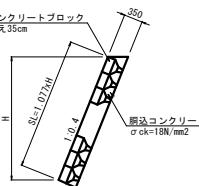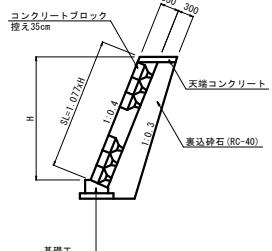


天端コンクリート S=1:20

1号小口止工 S=1:50

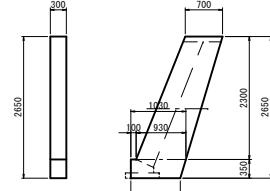

2号小口止工 S=1:50

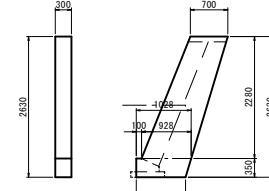


工事名	市道原線測量設計業務委託		
図面名	小橋構造物(1工区)(8)		
作成年月日			
縮尺	図示	図面番号	14/18
会社名			
事業者名	庄原市		

溝渠工一般図(1工区)(1)


平面図

1:100

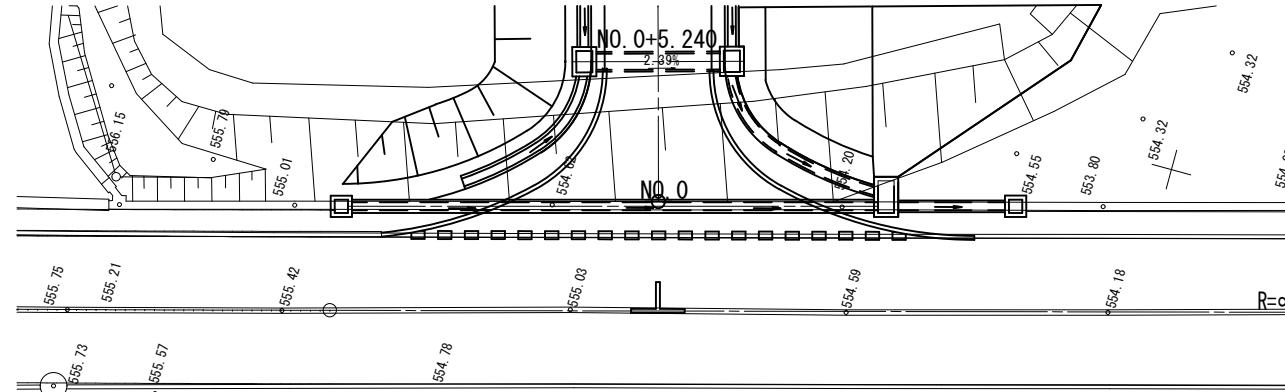


断面図

1:100

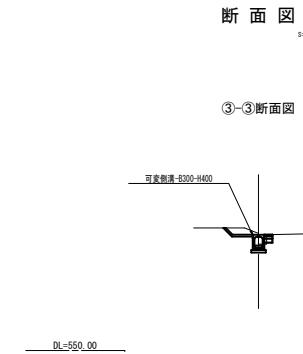


②-②断面図

1:100

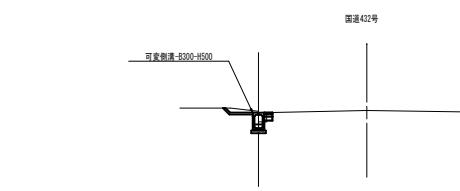

縦断図




1:100

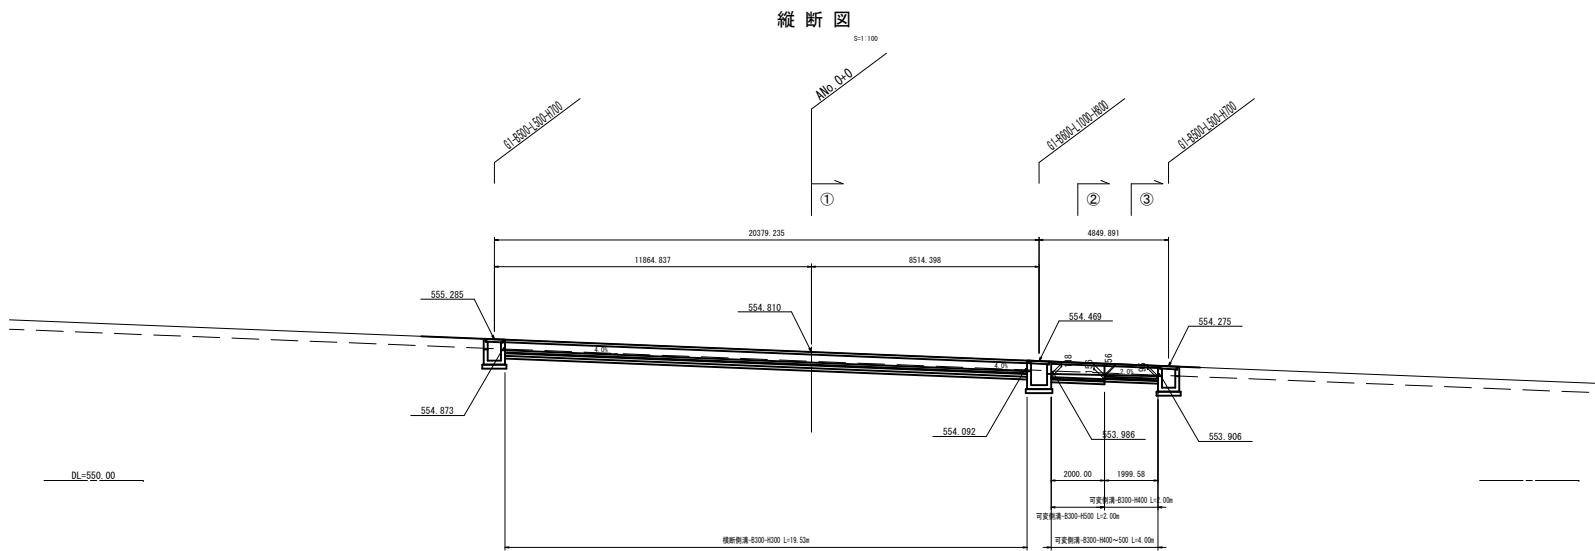

(1工区)

工事名	市道市原線測量設計業務委託		
図面名	溝渠工一般図(1工区)(1)		
作成年月日			
縮尺	1:100	図面番号	15 / 18
会社名			
事業者名	庄原市		


溝渠工一般図(1工区)(2)

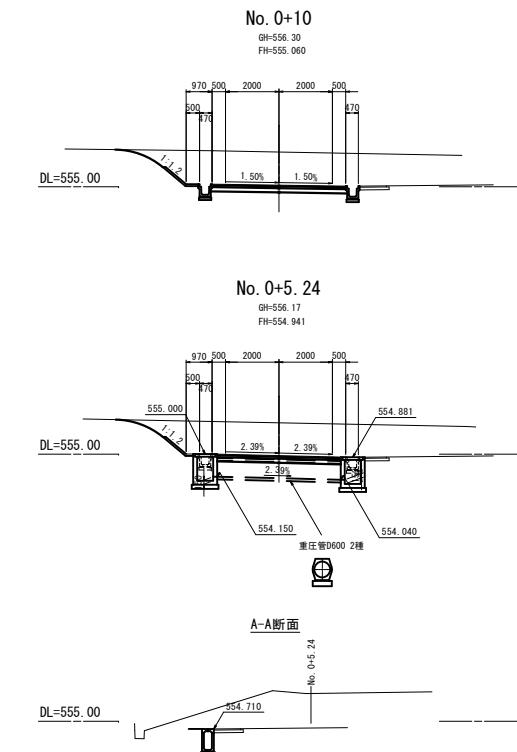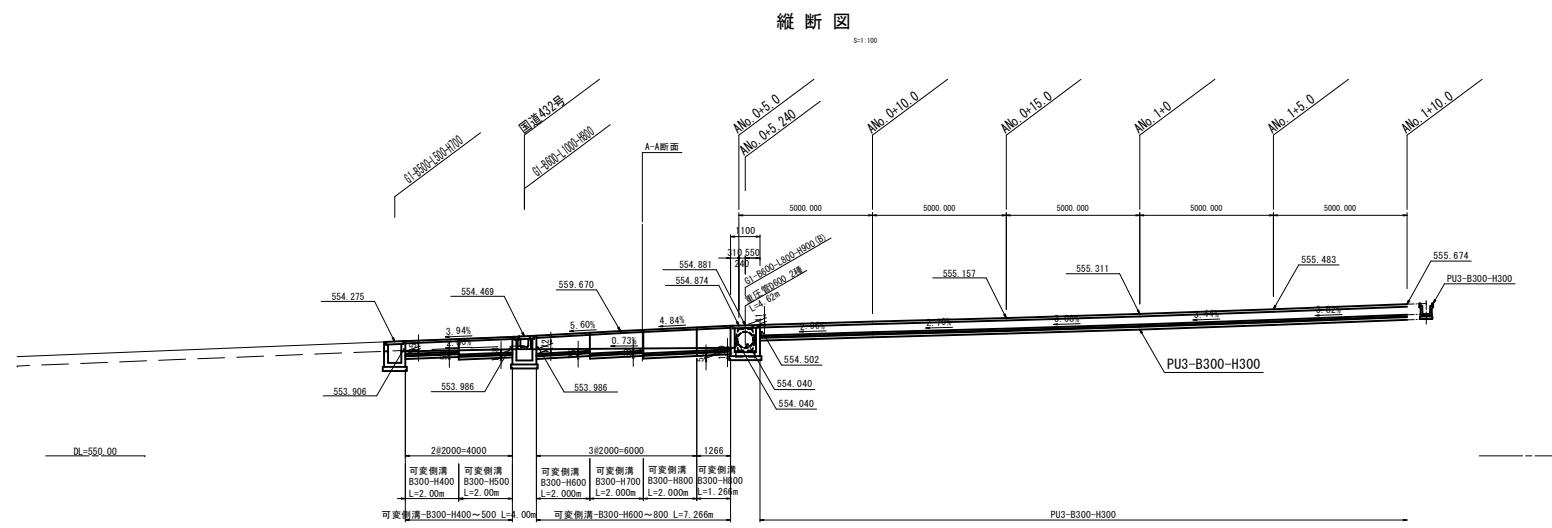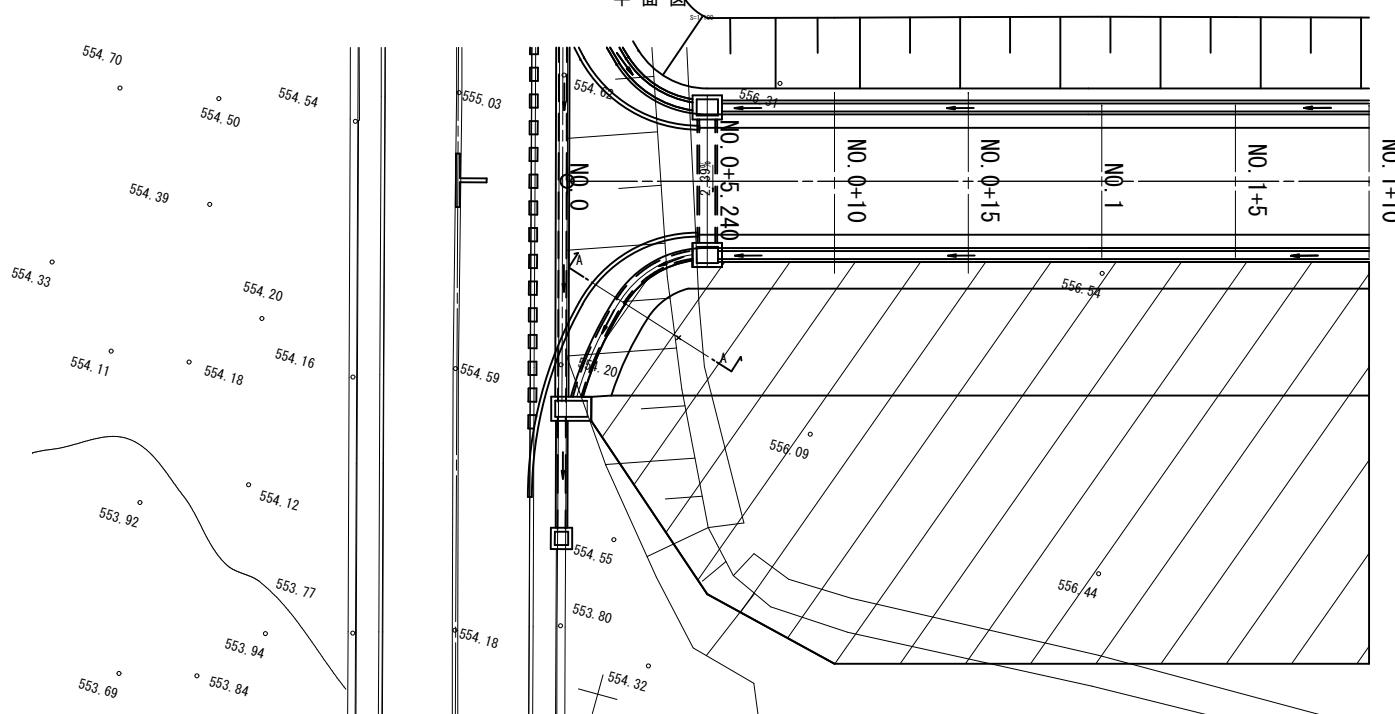


工事名	市道市原線測量設計業務委託		
図面名	溝渠工一般図(1工区)(2)		
作成年月日			
縮尺	1:100	図面番号	16/18
会社名			
事業者名	庄原市		

溝渠工一般図(1工区)(3)

平面圖

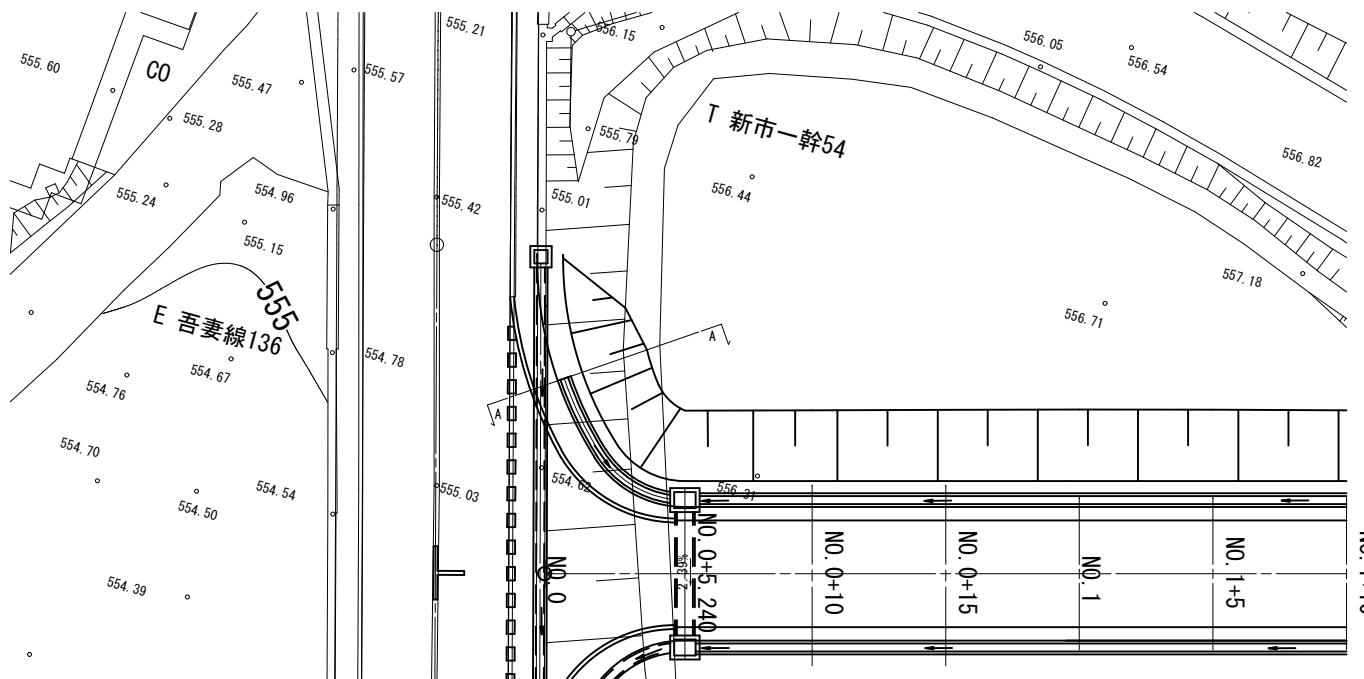


縦断図

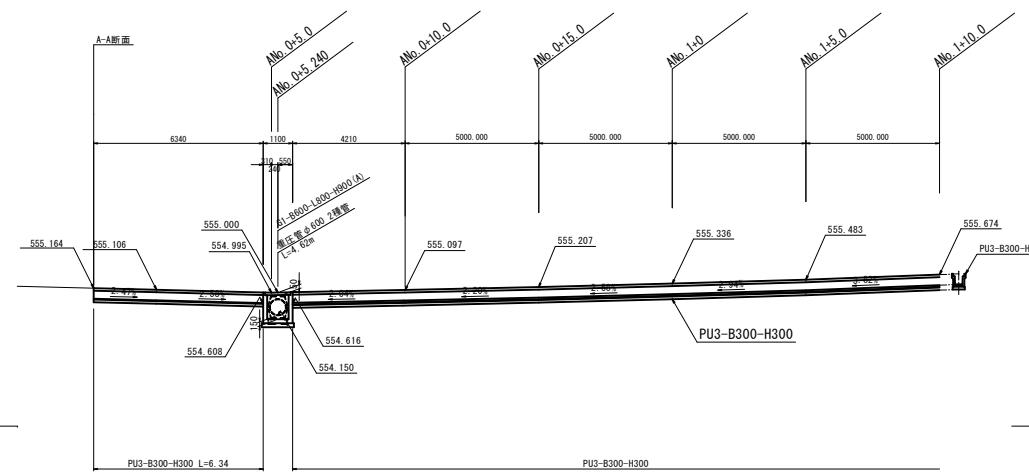


No. 0+10

GH=556.30
FH=555.060

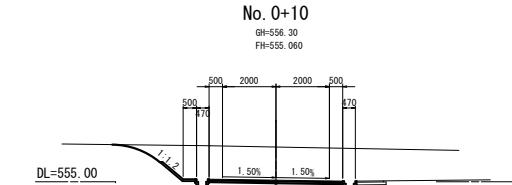



No. 0+5. 2.

GH=556. 17
FH=554. 941

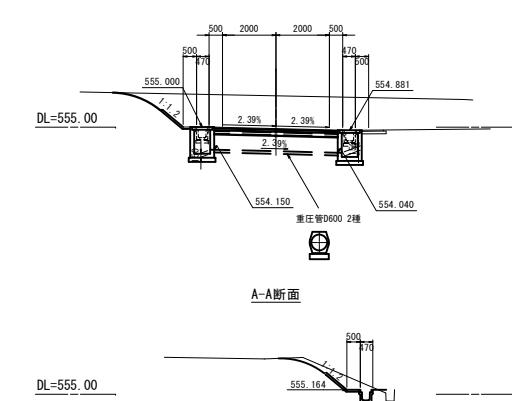

工事名	市道市原線測量設計業務委託		
図面名	清須工一般図(1工区)(3)		
作成年月日			
縮尺	1:100	図面番号	17／18
会社名			
事業者名	庄原市		

市道 市原線 交差点詳細図

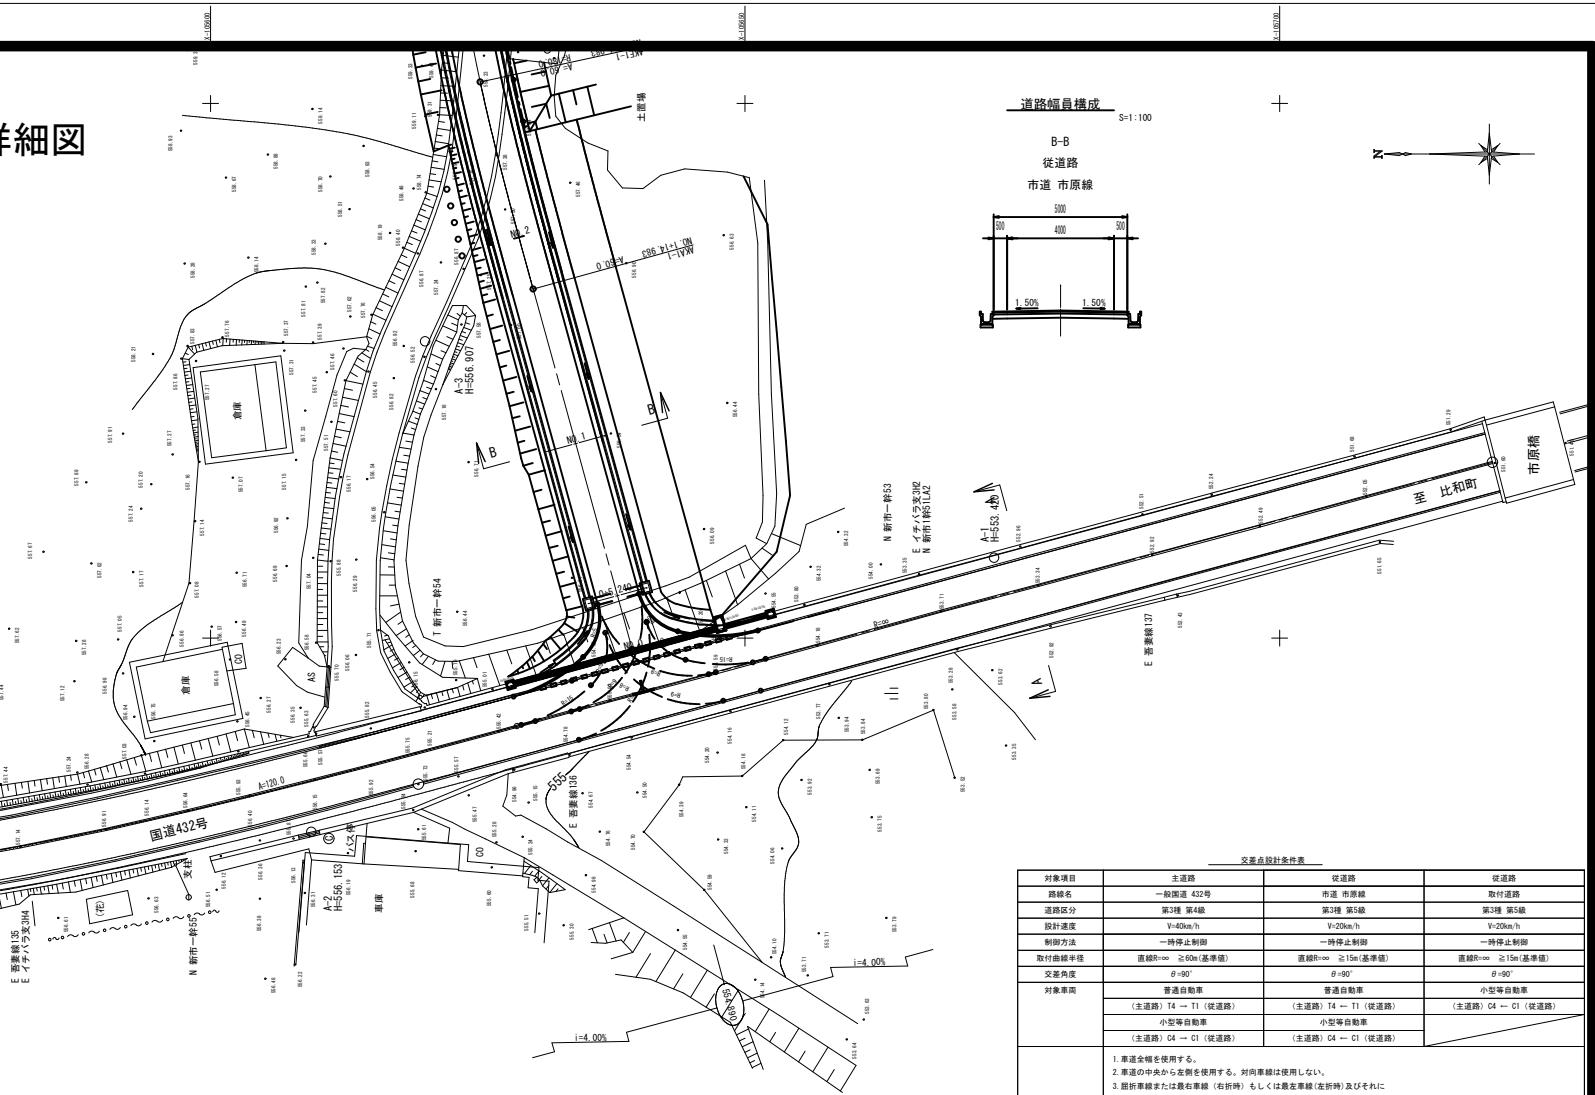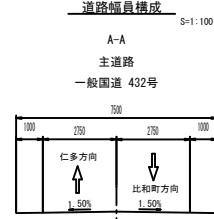

交叉点設計条件表			
対象項目	主道路	次道路	従道路
路線名	一般国道 432号	市道 市原線	取付道路
通過区分	第3種 第4級	第3種 第5級	第3種 第5級
設計速度	V=40km/h	V=20km/h	V=20km/h
制御方法	一時停止制御	一時停止制御	一時停止制御
取付半径	直線R=∞ ≒ 60m (基準値)	直線R=∞ ≒ 15m (基準値)	直線R=∞ ≒ 15m (基準値)
交差角度	θ=90°	θ=90°	θ=90°
対象車両	普通自動車	普通自動車	小型等自動車
	(主道路) T4 → T1 (次道路)	(主道路) T4 → T1 (次道路)	(主道路) C4 → C1 (次道路)
	小型等自動車	小型等自動車	
	(主道路) C4 → C1 (次道路)	(主道路) C4 → C1 (次道路)	
	S:セミトレーラー T:普通自動車 C:小白自動車等		
通行方法	1. 両側全幅を走行する。 2. 両道の中央から左側を走行する。向右車線は使用しない。 3. 腰折衝突または右側車線 (右折衝突) もしくは最左車線 (左折衝突) 及びそれに連するものの車線を走行する。ただし向左車線は使用しない。 4. 腰折衝突または右側車線 (右折衝突) もしくは最左車線 (左折衝突) のみを使用する。 S:セミトレーラー T:普通自動車 C:小白自動車等		
	道路構成の詳細と運転 P45より 交叉点の対象車両は、普通自動車を対象としているが、普通自動車の通行が遅めで少ないなどの普通自動車の渋滞の渋滞の内に、小白自動車等 (緊急車両) の導入を目的とするものをセラブと呼称している。しかし、普通自動車が交叉点を通過する場合は、セラブを藉りて走行する。		
交叉点の 視認面の基準	一時停止制御 主道路 V=40km/h → 視認視距=40m (構造 P45 b. → 一時停止制御される交叉点-P384) 次道路 V=20km/h → 視認視距=20m (構造 P45c → P451)		

工事名	市道市原線測量設計業務委託		
図面名	交差点詳細図（1工区）		
作成年月日			
縮 尺	1:250	図面番号	18／18
会社名			
事業者名	庄原市		